



РОССИЙСКАЯ ФЕДЕРАЦИЯ
ОБЩЕСТВО С ОГРАНИЧЕННОЙ ОТВЕТСТВЕННОСТЬЮ

ПСК ВЕКТОР

Регистрационный номер № СРО-П-170-16032012

Св-во №2321

от 17 ноября 2014г.

350033 г.Краснодар, ул. 3-я Целиноградская, дом №4

тел. 8(861) 292-33-43 8(918) 318 99 53

E-mail: office@pskvector.ru

Республика Адыгея, Шовгеновский район, аул Джерокай, ул. Краснооктябрьская

Универсальная спортивная площадка с благоустройством аул «Джерокай ул. Краснооктябрьская

Рабочая документация

Генеральный план

475/2-07-2018 -ГП

г.Краснодар
2018



РОССИЙСКАЯ ФЕДЕРАЦИЯ
ОБЩЕСТВО С ОГРАНИЧЕННОЙ ОТВЕТСТВЕННОСТЬЮ

ПСК ВЕКТОР

Регистрационный номер № СРО-П-170-16032012

Св-во №2321

от 17 ноября 2014г.

350033 г.Краснодар, ул. 3-я Целиноградская, дом №4

тел. 8(861) 292-33-43 8(918) 318 99 53

E-mail: office@pskvector.ru

Республика Адыгея, Шовгеновский район, аул Джерокай, ул. Краснооктябрьская
Универсальная спортивная площадка с благоустройством аул «Джерокай ул. Краснооктябрьская

Рабочая документация

Генеральный план

475/2-07-2018 -ГП

Директор ООО "ПСК Вектор"

Лысенко А.Н.

Главный инженер проекта


Агеев Ю.Н.

г.Краснодар
2018

Ведомость рабочих чертежей основного комплекта ГП

Лист	Наименование	Примечание
1	Общие данные	
2	Разбивочный план 1:500	
3	План организации рельефа 1:500	
4	План земляных масс 1:500	
5	План благоустройства территории (схема покрытий)1:500	
6	План благоустройства территории(схема озеленения,МАФ и переносных изделий)1:500	
7	Ведомости	
8	Лестницы по грунту ЛГ-1,ЛГ-2 Спецификация элементов	
9	Коллекторный колодец,Ограждение (тип Б) Спецификация элементов	
10	Схема электроосвещения,Ведомость электротехнического оборудования	
11	План демонтажа	

Ситуационная схема

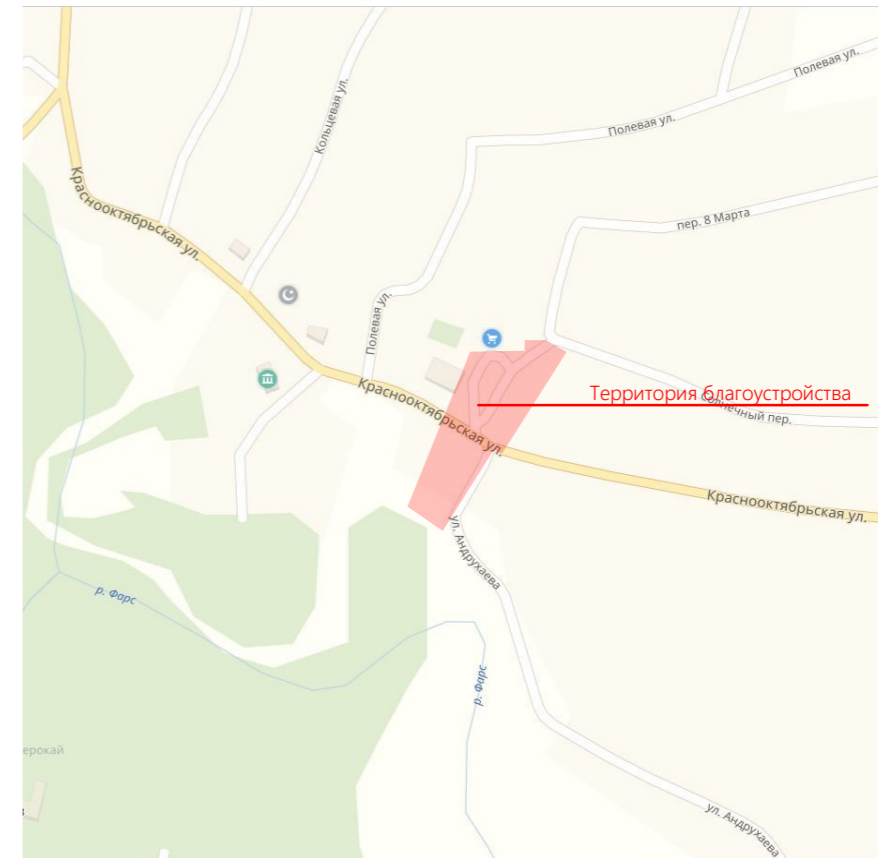

Проект генерального плана разработан на основании задания на проектирования Система координат -местная СК г.Краснодара, система высот -Балтийская

Ведомость основных комплектов рабочих чертежей

Обозначение	Наименование	Примечание
475/2-07-2018 -ГП	Генеральный план	

Ведомость ссылочных и прилагаемых документов


Обозначение	Наименование	Примечание
СП 42.13330.2016	Градостроительство.Планировка и застройка городских и сельских поселений	
ГОСТ 21.508-93	Правила выполнения рабочей документации генеральных планов предприятий, сооружений и жилищно-гражданских объектов	
ГОСТ Р 21.1101-2013	Основные требования к проектной и рабочей документации	
ГОСТ 21.501-2011	Правила выполнения рабочей документации архитектурных и конструктивных решений	
ОДН 218.046-01	Проектирование нежестких дорожных одежд	
ГОСТ 6665-91	Камни бетонные и железобетонные бортовые	
ГОСТ 9128-2013	Смеси асфальтобетонные,полимерасфальтобетонные,асфальтобетон, полимерасфальтобетон для автомобильных дорог и аэродромов	
ГОСТ 8267-93	Щебень и гравий из плотных горных пород для строительных работ	

					2018	475/2-07-2018 -ГП			
						Республика Адыгея, Шовгеновский район,аул Джерокай,ул.Краснооктябрьская			
Изм.	№ уч.	Лист	№ док.	Подпись	Дата	Универсальная спортивная площадка с благоустройством аул «Джерокай ул. Краснооктябрьская	Стадия	Лист	Листов
							Р	1	
						Общие данные	ООО "ПСК Вектор" г.Краснодар		
Н.контроль									

Согласовано

Взам. инв. №	
Подпись и дата	
Инв. № подл.	

Разбивочный план
1:500

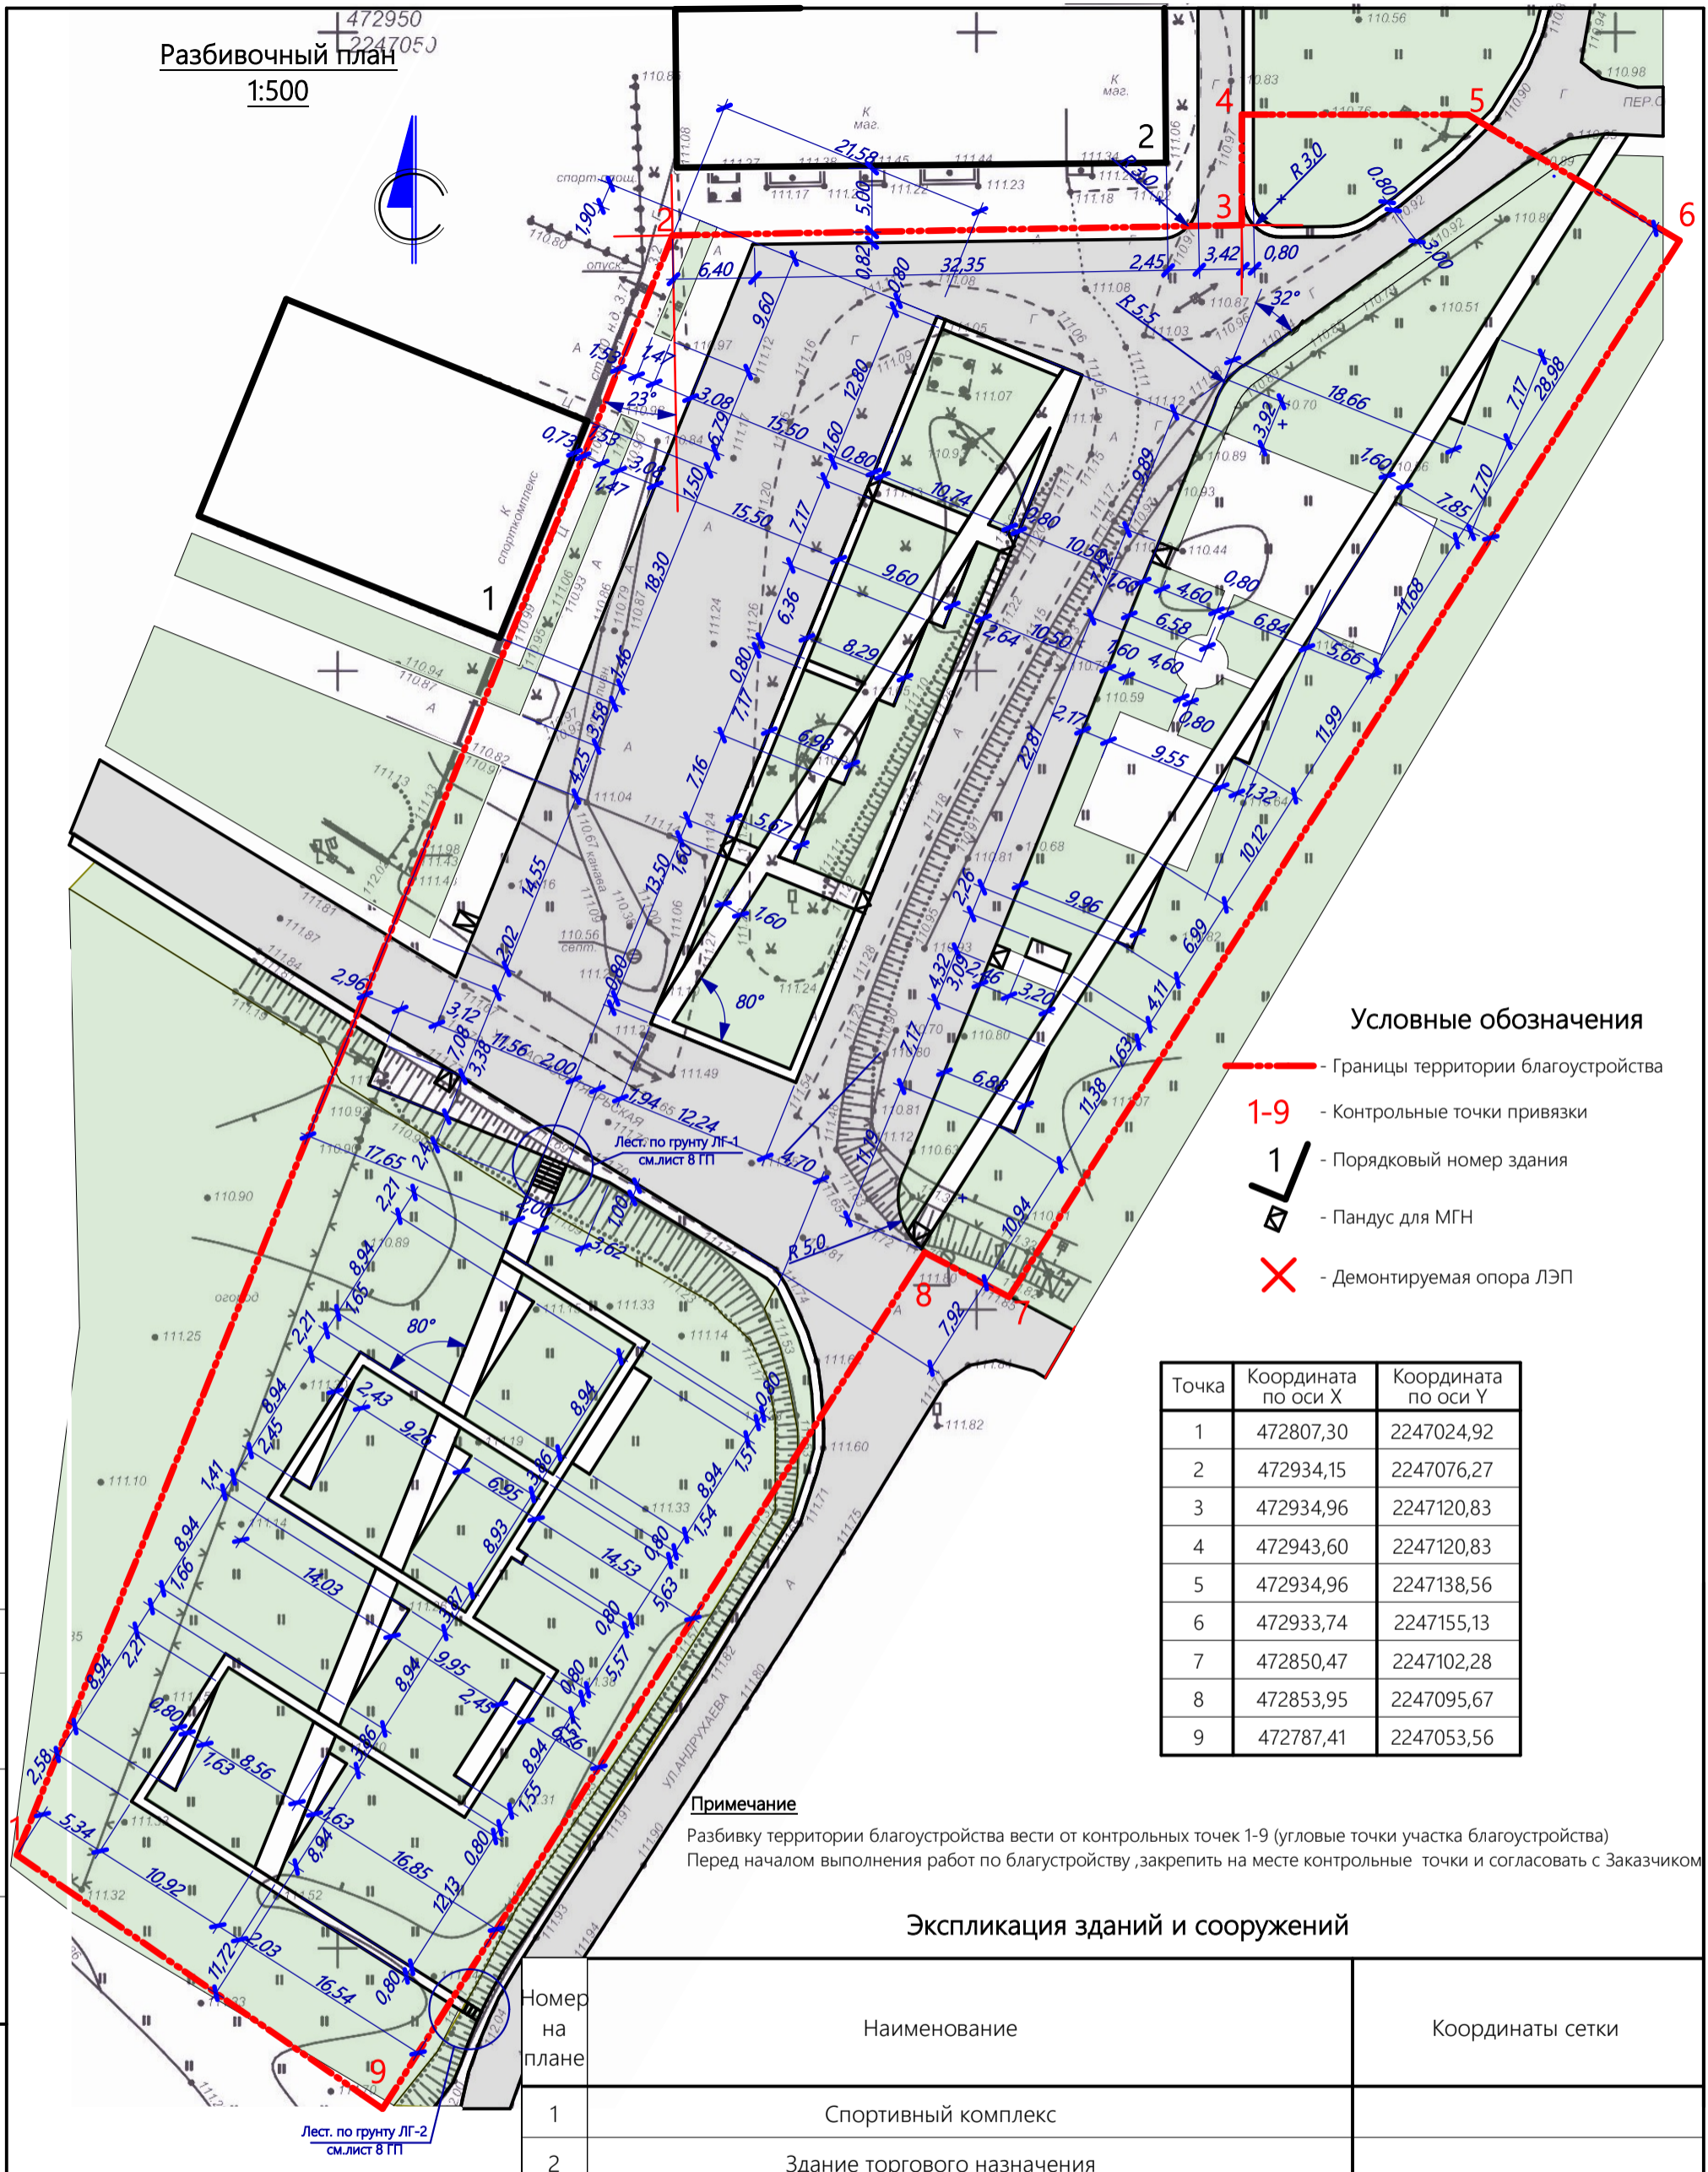

Условные обозначения

- - - - Границы территории благоустройства
- 1-9 - Контрольные точки привязки
- 1 - Порядковый номер здания
- Пандус для МГН
- X - Демонтируемая опора ЛЭП

Точка	Координата по оси X	Координата по оси Y
1	472807,30	2247024,92
2	472934,15	2247076,27
3	472934,96	2247120,83
4	472943,60	2247120,83
5	472934,96	2247138,56
6	472933,74	2247155,13
7	472850,47	2247102,28
8	472853,95	2247095,67
9	472787,41	2247053,56

Примечание

Разбивку территории благоустройства вести от контрольных точек 1-9 (угловые точки участка благоустройства)
Перед началом выполнения работ по благоустройству, закрепить на месте контрольные точки и согласовать с Заказчиком

Экспликация зданий и сооружений

Номер на плане	Наименование	Координаты сетки
1	Спортивный комплекс	
2	Здание торгового назначения	


				2018		475/2-07-2018 -ГП		
					Республика Адыгея, Шовгеновский район, аул Джерокай, ул. Краснооктябрьская			
Изм. N уч.	Лист N док.	Подпись	Дата		Универсальная спортивная площадка с благоустройством аул «Джерокай ул. Краснооктябрьская	Стадия	Лист	Листов
ГИП	Агеев Ю.Н.					Р	2	
Разработал	Кривомазов А.А.				Разбивочный план 1:500			
Н.контроль	Сокол В.Н.				ООО "ПСК Вектор" г.Краснодар			



Согласовано

Взам. инв. №
Подпись и дата
Инв. № подл.

План организации рельефа
1:500

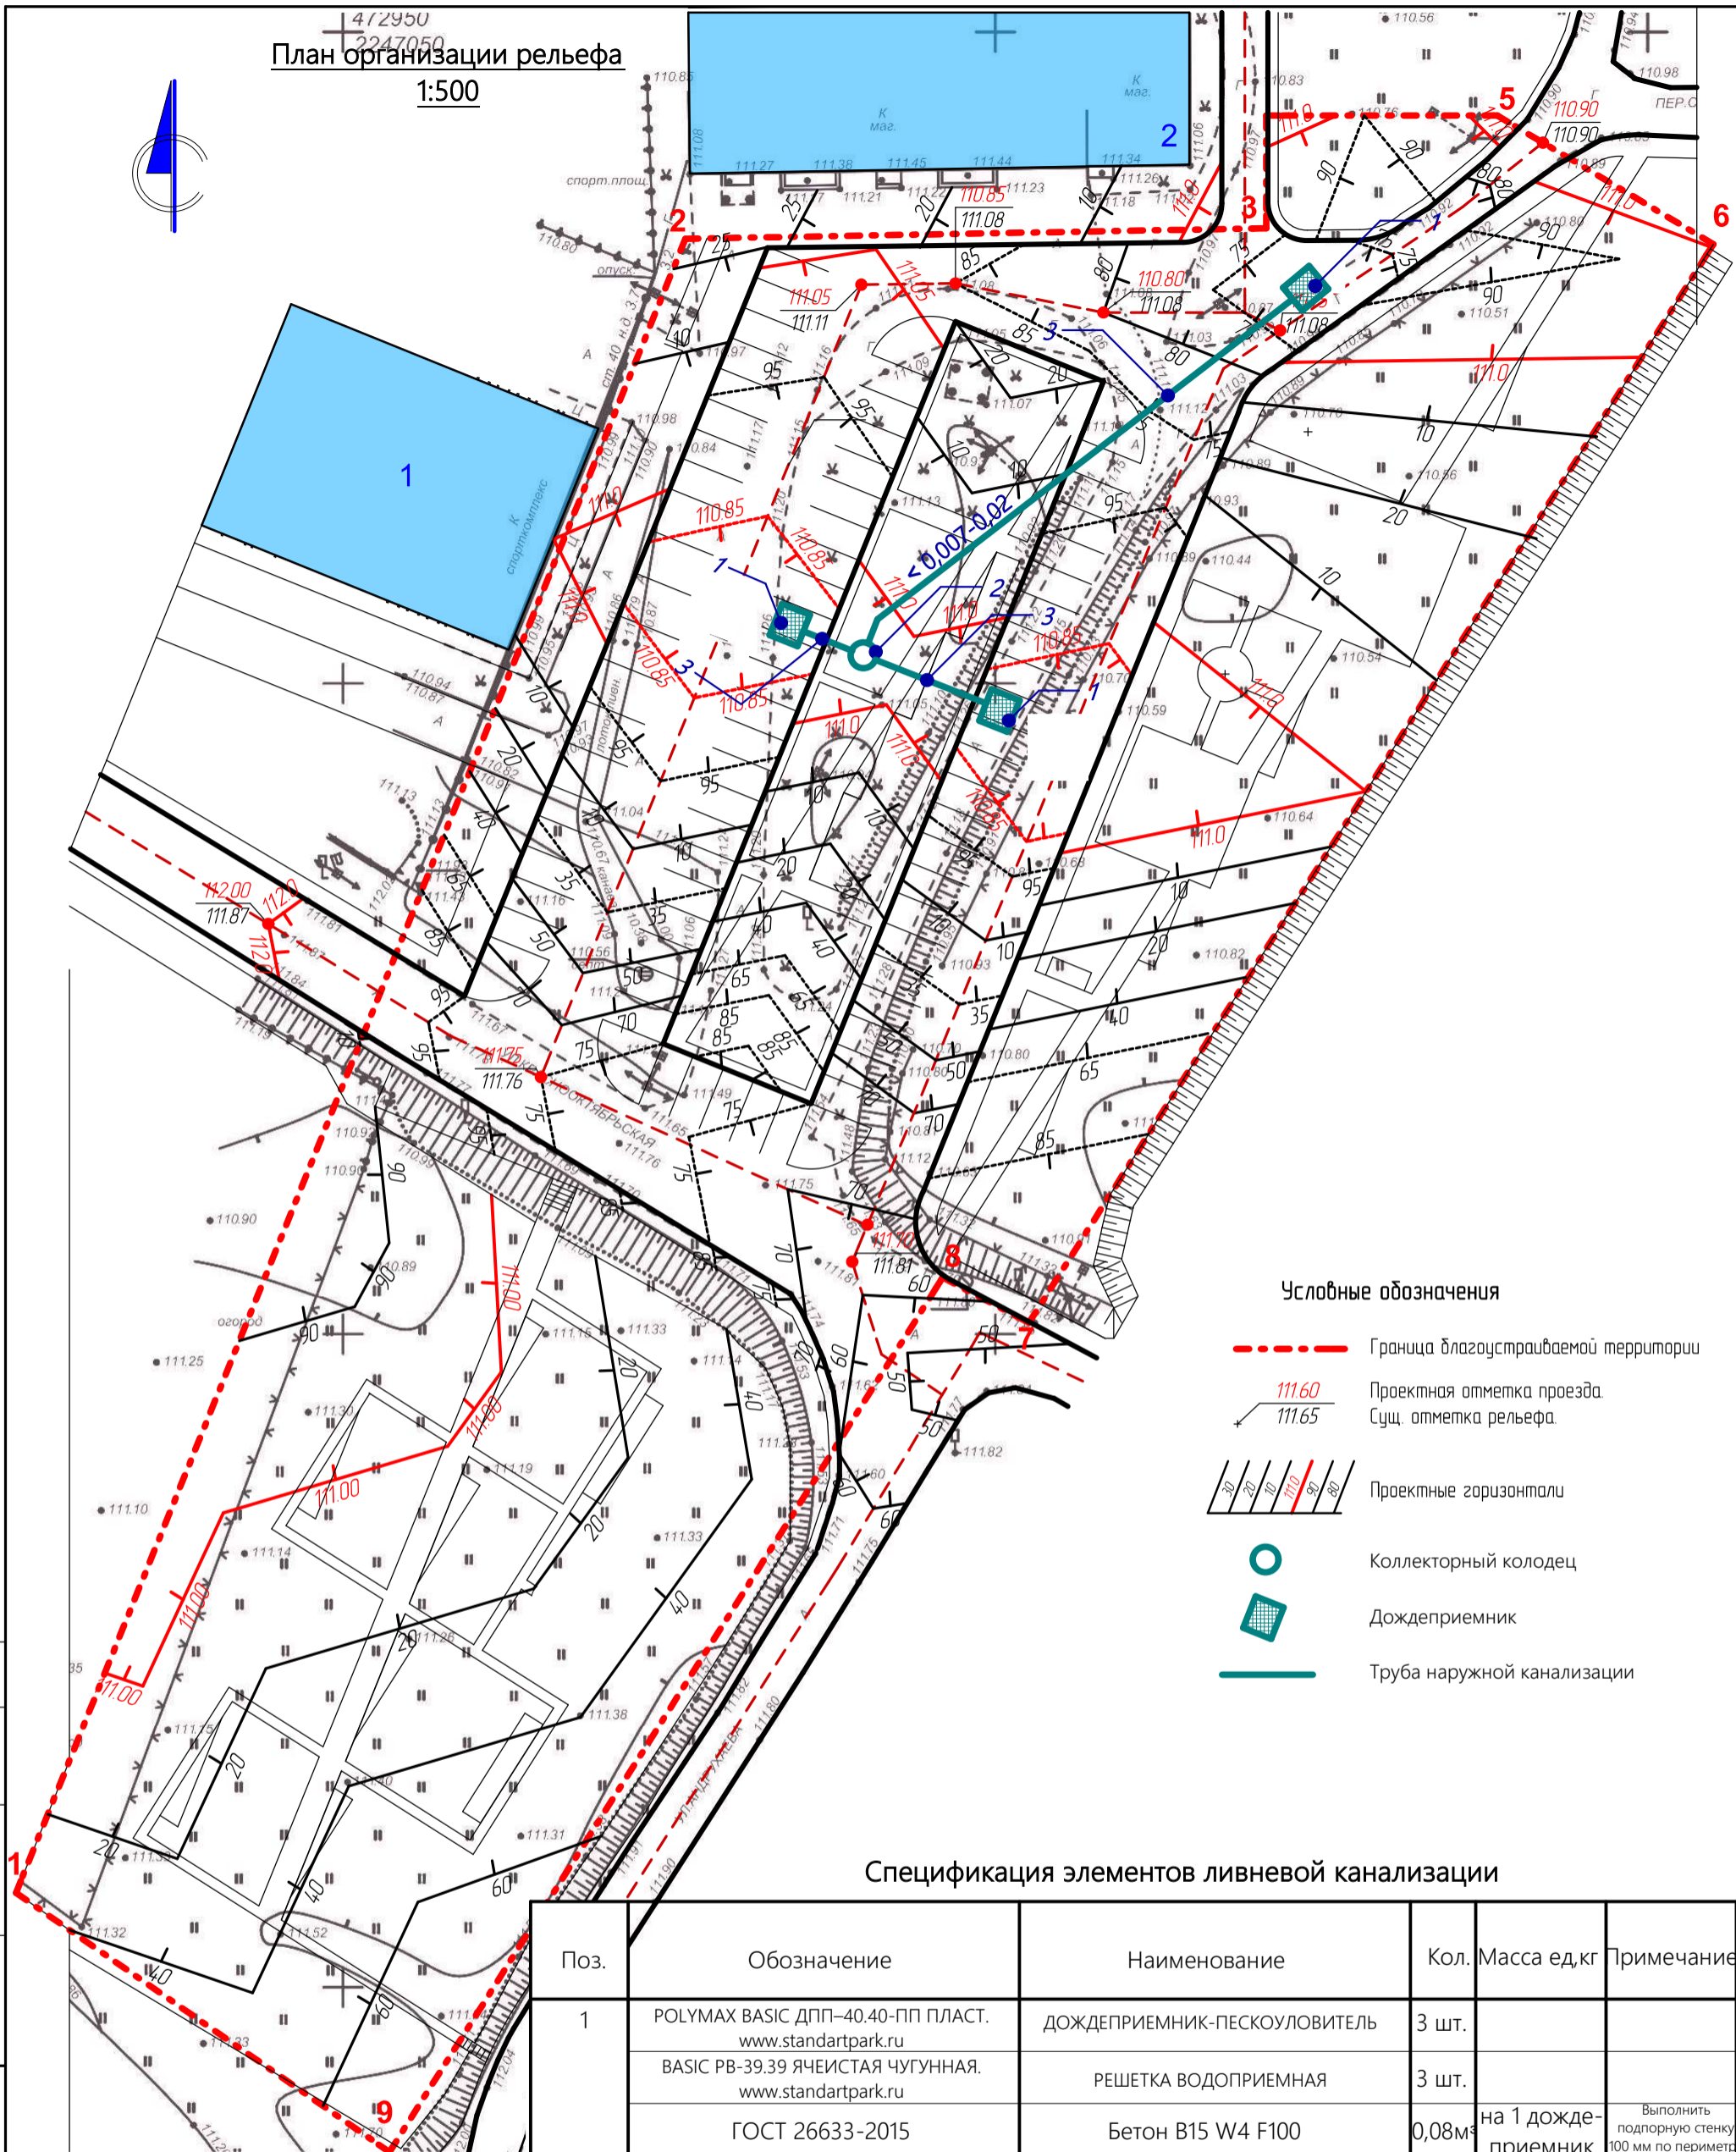

Условные обозначения

- Граница благоустраиваемой территории
- Проектная отметка проезда.
Сущ. отметка рельефа.
- Проектные горизонтали
- Коллекторный колодец
- Дождеприемник
- Труба наружной канализации

Спецификация элементов ливневой канализации

Поз.	Обозначение	Наименование	Кол.	Масса ед,кг	Примечание
1	POLYMAX BASIC ДПП-40.40-ПП ПЛАСТ. www.standartpark.ru	ДОЖДЕПРИЕМНИК-ПЕСКОУЛОВИТЕЛЬ	3 шт.		
	BASIC РВ-39.39 ЯЧЕИСТАЯ ЧУГУННАЯ. www.standartpark.ru	РЕШЕТКА ВОДОПРИЕМНАЯ	3 шт.		
	ГОСТ 26633-2015	Бетон В15 W4 F100	0,08м ³		Выполнить подпорную стенку 100 мм по периметру
2		Коллекторный колодец	1 шт.		Эскиз см.лист 9 ГП
3	ПВХ труба для наружной канализации Ду 200мм (арт.и2317 https://lunda.ru)	Труба безнапорная для наруж.канализации	58 м.п.		

2018

475/2-07-2018 -ГП

Республика Адыгея, Шовгеновский район, аул Джерокай, ул. Краснооктябрьская

Изм. N уч. Лист N док. Подпись Дата

ГИП Агеев Ю.Н.
Разработал Кривомазов А.А.

Универсальная спортивная площадка с благоустройством аул «Джерокай» ул. Краснооктябрьская

Стадия Лист Листов
Р 3

Н.контроль Сокол В.Н.

План организации рельефа
1:500

ООО "ПСК Вектор"
г.Краснодар




Согласовано

Взам. инв. №

Подпись и дата

Инв. № подл.

План земельных масс
1:500

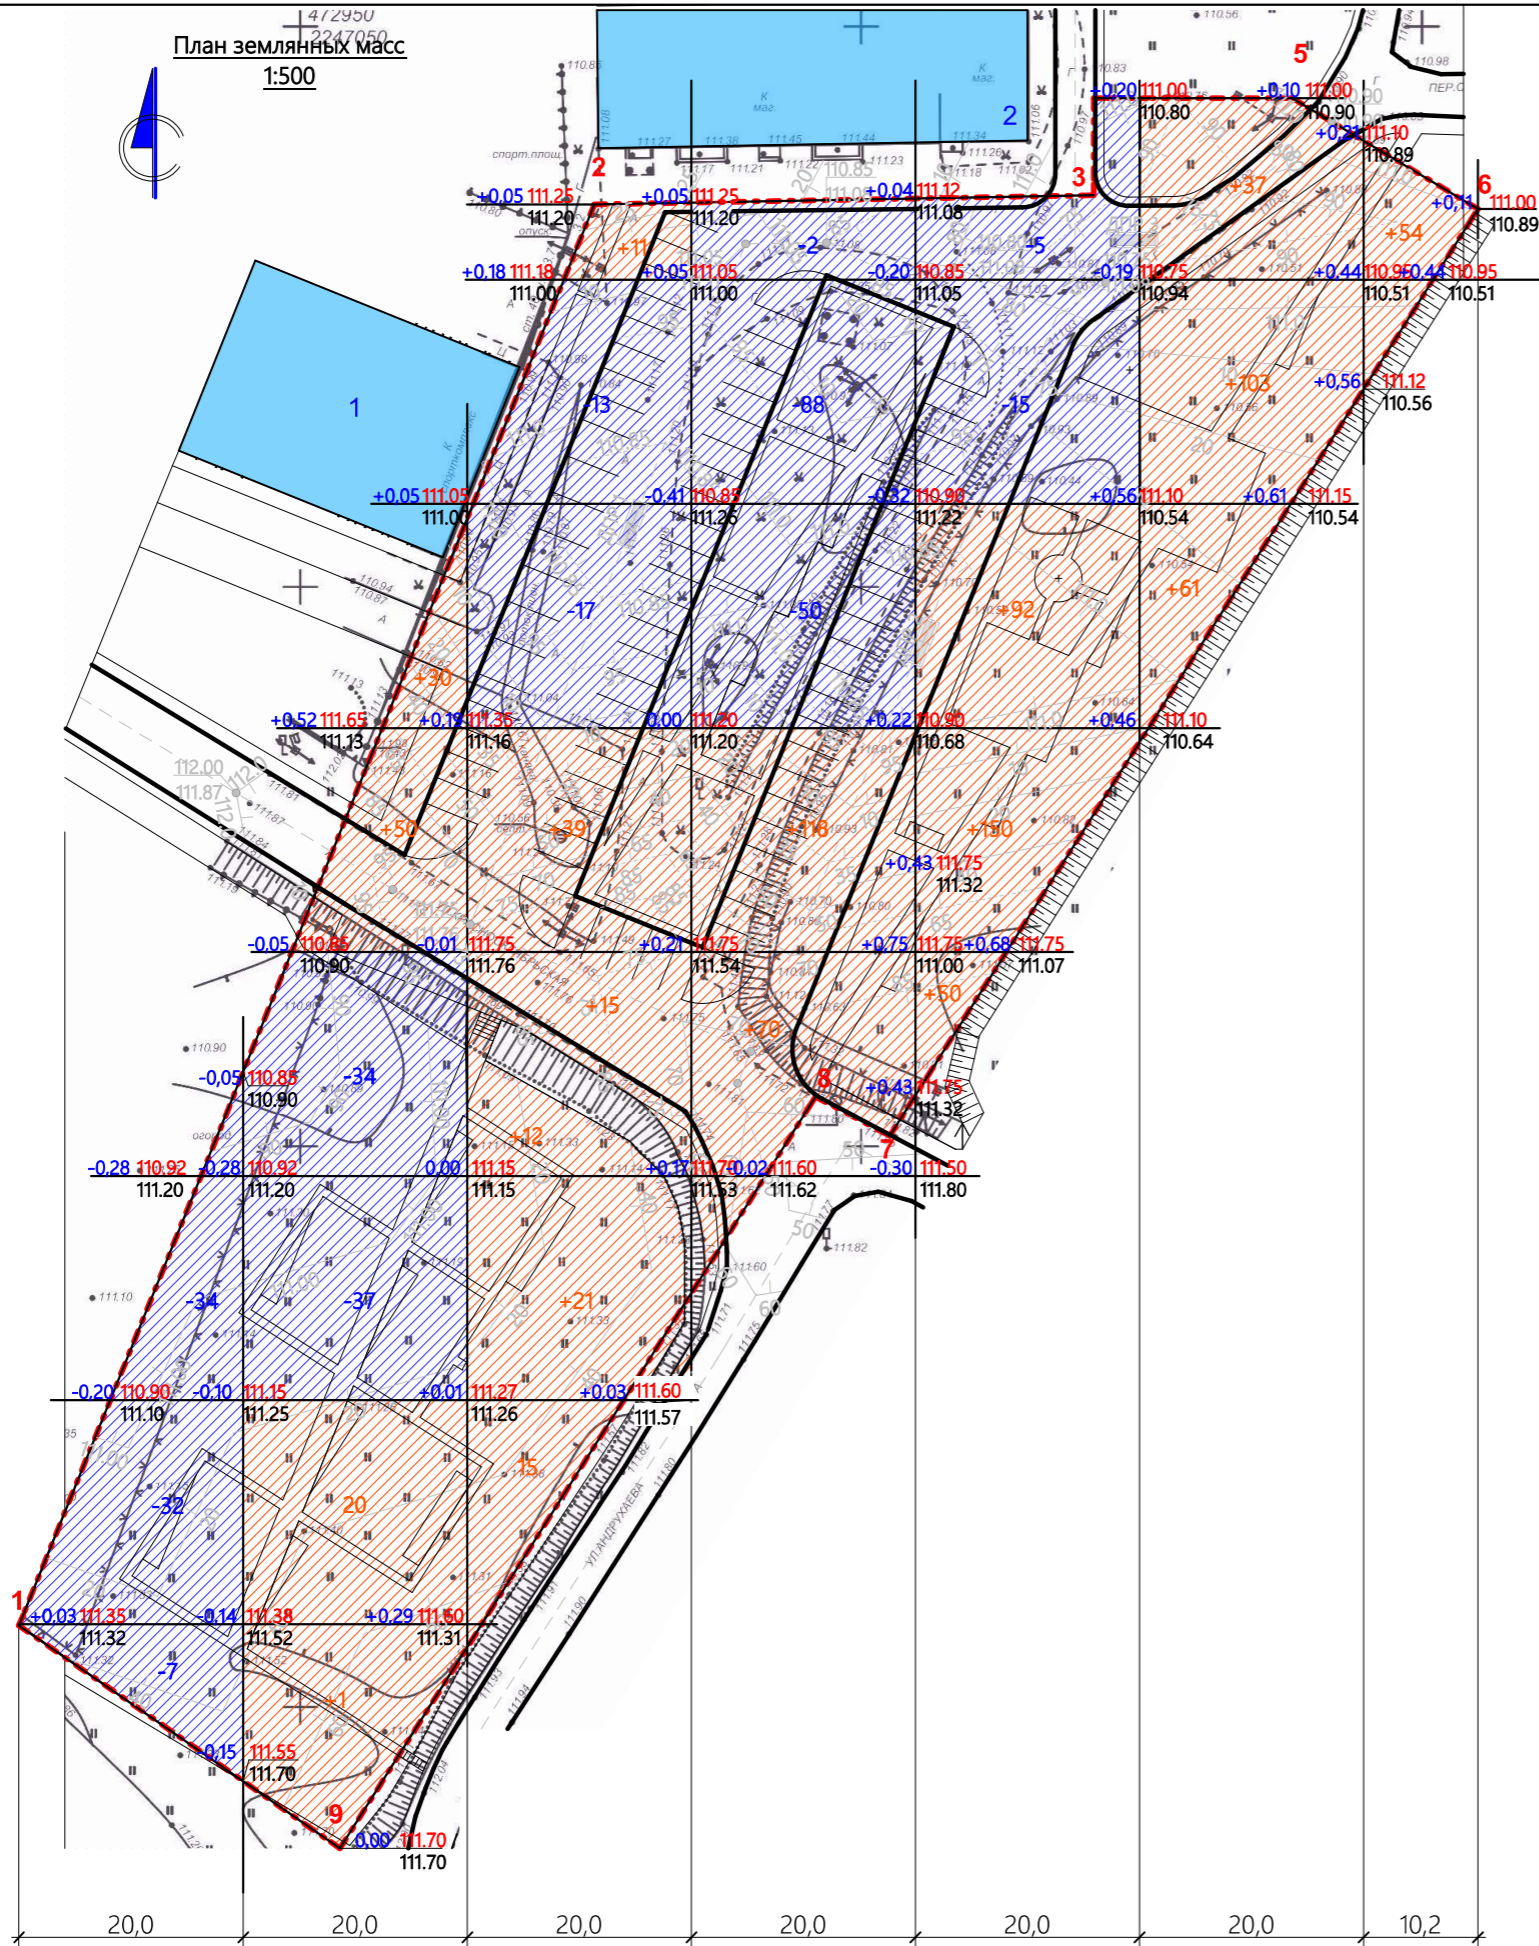


Экспликация зданий и сооружений

Номер на плане	Наименование	Координаты сетки
1	Спортивный комплекс	
2	Здание торгового назначения	

Условные обозначения

- - - - - Граница благоустраиваемой территории
- 245.40 Проектные высотные отметки покрытия
- 245.80 Существующие высотные отметки
- 0.65 259.10 - проектируемая отметка
- 260.75 - отметка существующего рельефа
- 0.65 / 259.10 - отметка между проек. отм. и отм. суц. рельефа

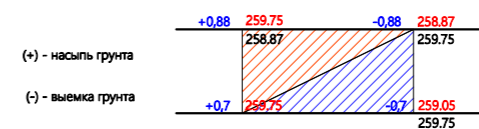

Ведомость объемов земляных масс

Наименование грунта	Количество, м ³		Примечание
	В границах территории		
	Насыпь (+)	Выемка (-)	
1. Грунт планировки территории	879	334	
2. Вытесненный грунт в т.ч. при устройстве:		101,13	
а) подземных частей зданий (сооружений)			
б) покрытий проездов и площадок			
в) плодородной почвы на участках озеленения		101,13	
г) подземных сетей			
д) водоотводных сооружений			
3. Поправка на уплотнение	87,9		
Итого минерального грунта	966,9	435,13	
4. Избыток пригодного грунта		531,77	
Плодородный грунт всего, в т.ч.:	594,60	260,25	
а) Срезаемый при устройстве корыт под покрытия		260,25	
б) Плодородный грунт необходимый для озеленения		594,60	
в) недостаток плодородного грунта	334,35		
6. Итого перерабатываемого грунта	1227,15	1227,15	

Согласовано

Взам. инв. №

Подпись и дата

Инв. № подл.

Насыпь (+)	—	+101	+113	+118	+292	+201	+54	879
Выемка (-)	-73	-71	-30	-140	-20	—	—	334
								ВСЕГО, м³



475/2-07-2018 -ГП

Республика Адыгея, Шовгеновский район, аул Джерокай, ул. Краснооктябрьская


Изм.	Кол.уч.	Лист	№ док.	Подп.	Дата	Универсальная спортивная площадка с благоустройством аул «Джерокай» ул. Краснооктябрьская		
						Стадия	Лист	Листов
Разраб.						Р	4	
						План земельных масс М 1:500		
						Н.контр.		
						ООО "ПСК Вектор" г.Краснодар		




План благоустройства территории
(схема покрытий)
1:500

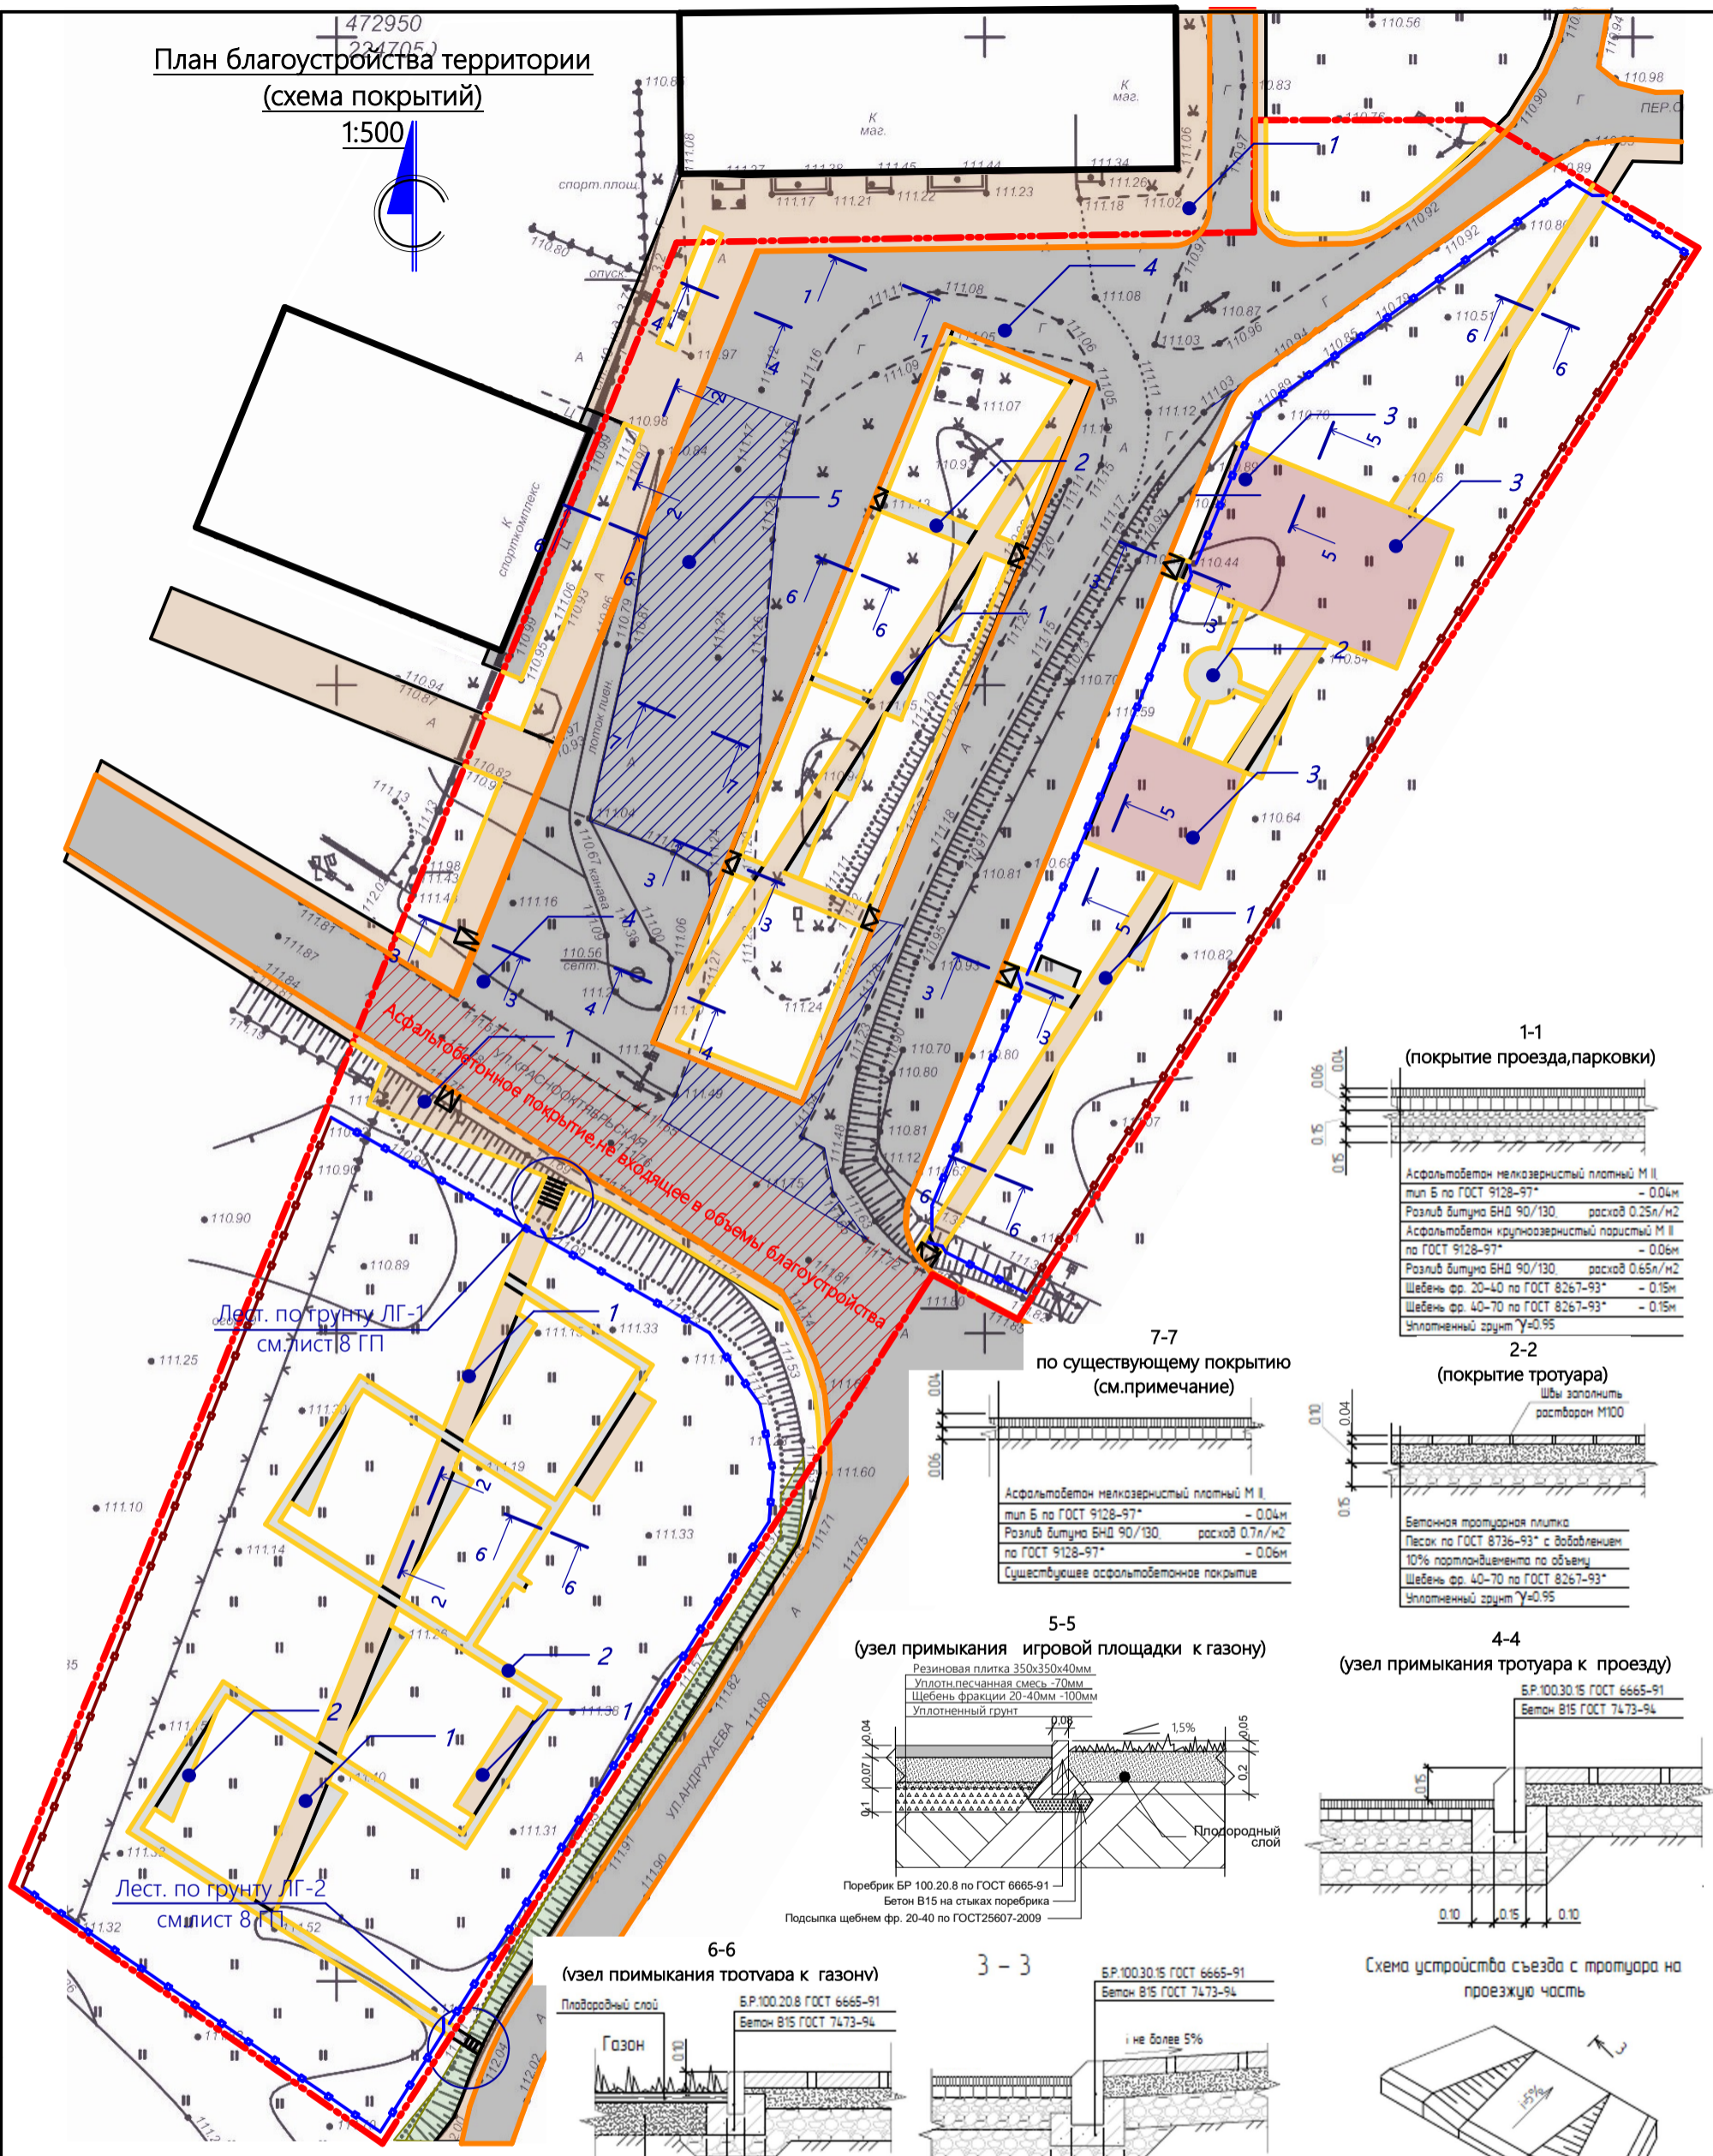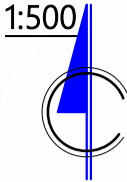


1-1
(покрытие проезда, парковки)

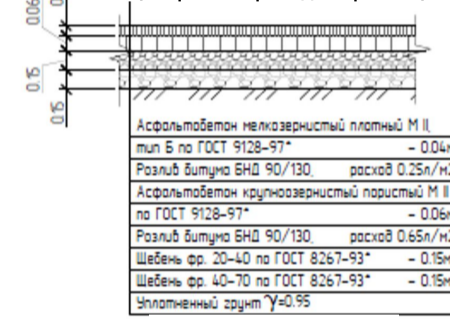


2-2
(покрытие тротуара)

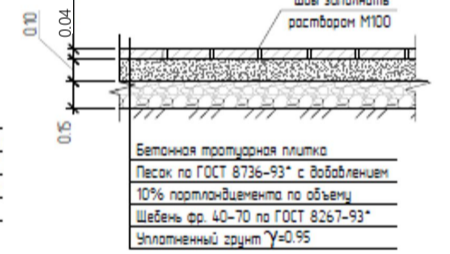


7-7
по существующему покрытию (см. примечание)

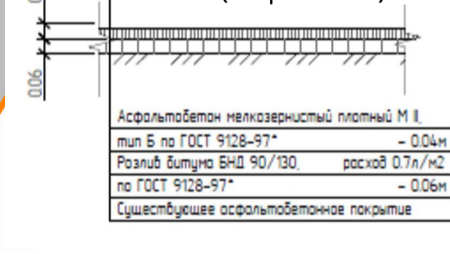


5-5
(узел примыкания игровой площадки к газону)

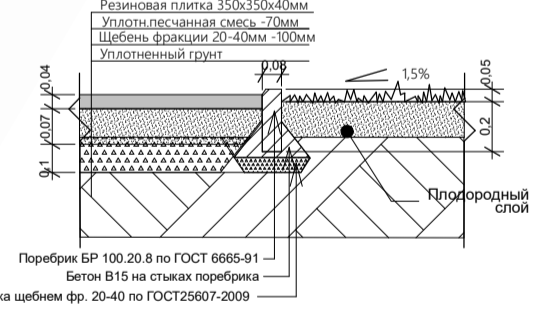

4-4
(узел примыкания тротуара к проезду)

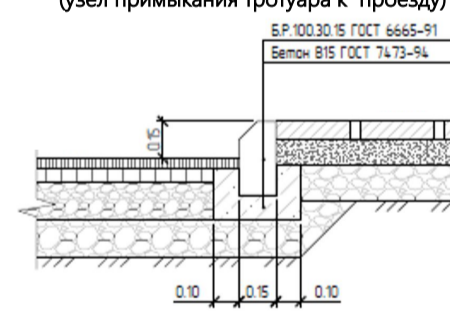

6-6
(узел примыкания тротуара к газону)

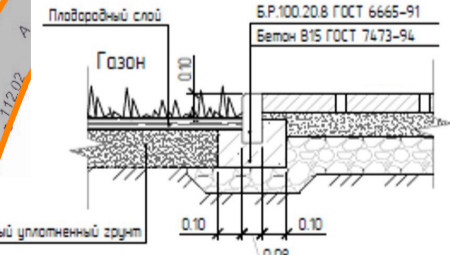

3-3


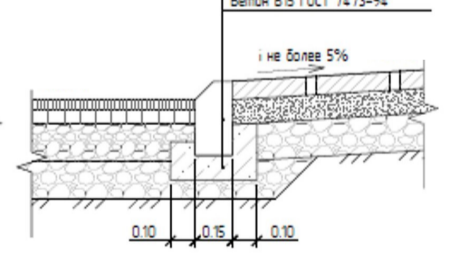


Схема устройства съезда с тротуара на проезжую часть

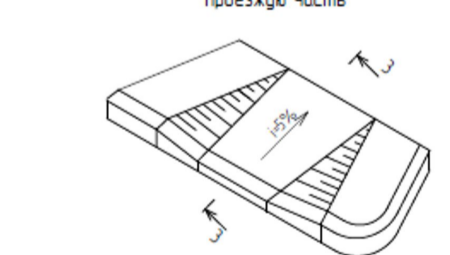

Условные обозначения

- Границы территории благ-ва
- Тротуар (мощение бет. плиткой)
- Детская площадка (рез. покрытие)
- Асфальтобетонное покрытие (по сущ.)
- Асфальтобетонное покрытие
- Бордюр дорожный БР 100.30.15
- Бордюр садовый БР 100.20.8

Примечание: Выполнить при условии, если позволяют вертикальная планировка участка и тех. состояние сущ. покрытия

Изм.	№ уч.	Лист	№ док.	Подпись	Дата
					2018
ГИП				Агеев Ю.Н.	
Разработал				Кривомазов А.А.	
Н.контроль				Сокол В.Н.	

2018			475/2-07-2018 -ГП		
Республика Адыгея, Шовгеновский район, аул Джерокай, ул. Краснооктябрьская					
Изм.	№ уч.	Лист	№ док.	Подпись	Дата
ГИП				Агеев Ю.Н.	
Разработал				Кривомазов А.А.	
Н.контроль				Сокол В.Н.	
Универсальная спортивная площадка с благоустройством аул «Джерокай» ул. Краснооктябрьская			Стадия	Лист	Листов
План благоустройства территории (схема покрытий) 1:500			Р	5	
ООО "ПСК Вектор" г.Краснодар					

Согласовано



Взам. инв. №	
Подпись и дата	
Инв. № подл.	

*Ведомость тротуаров, дорожек и площадок см. лист 7 ГП

472950
2247053

План благоустройства территории
(схема озеленения, МАФ и переносных изделий)

1:500

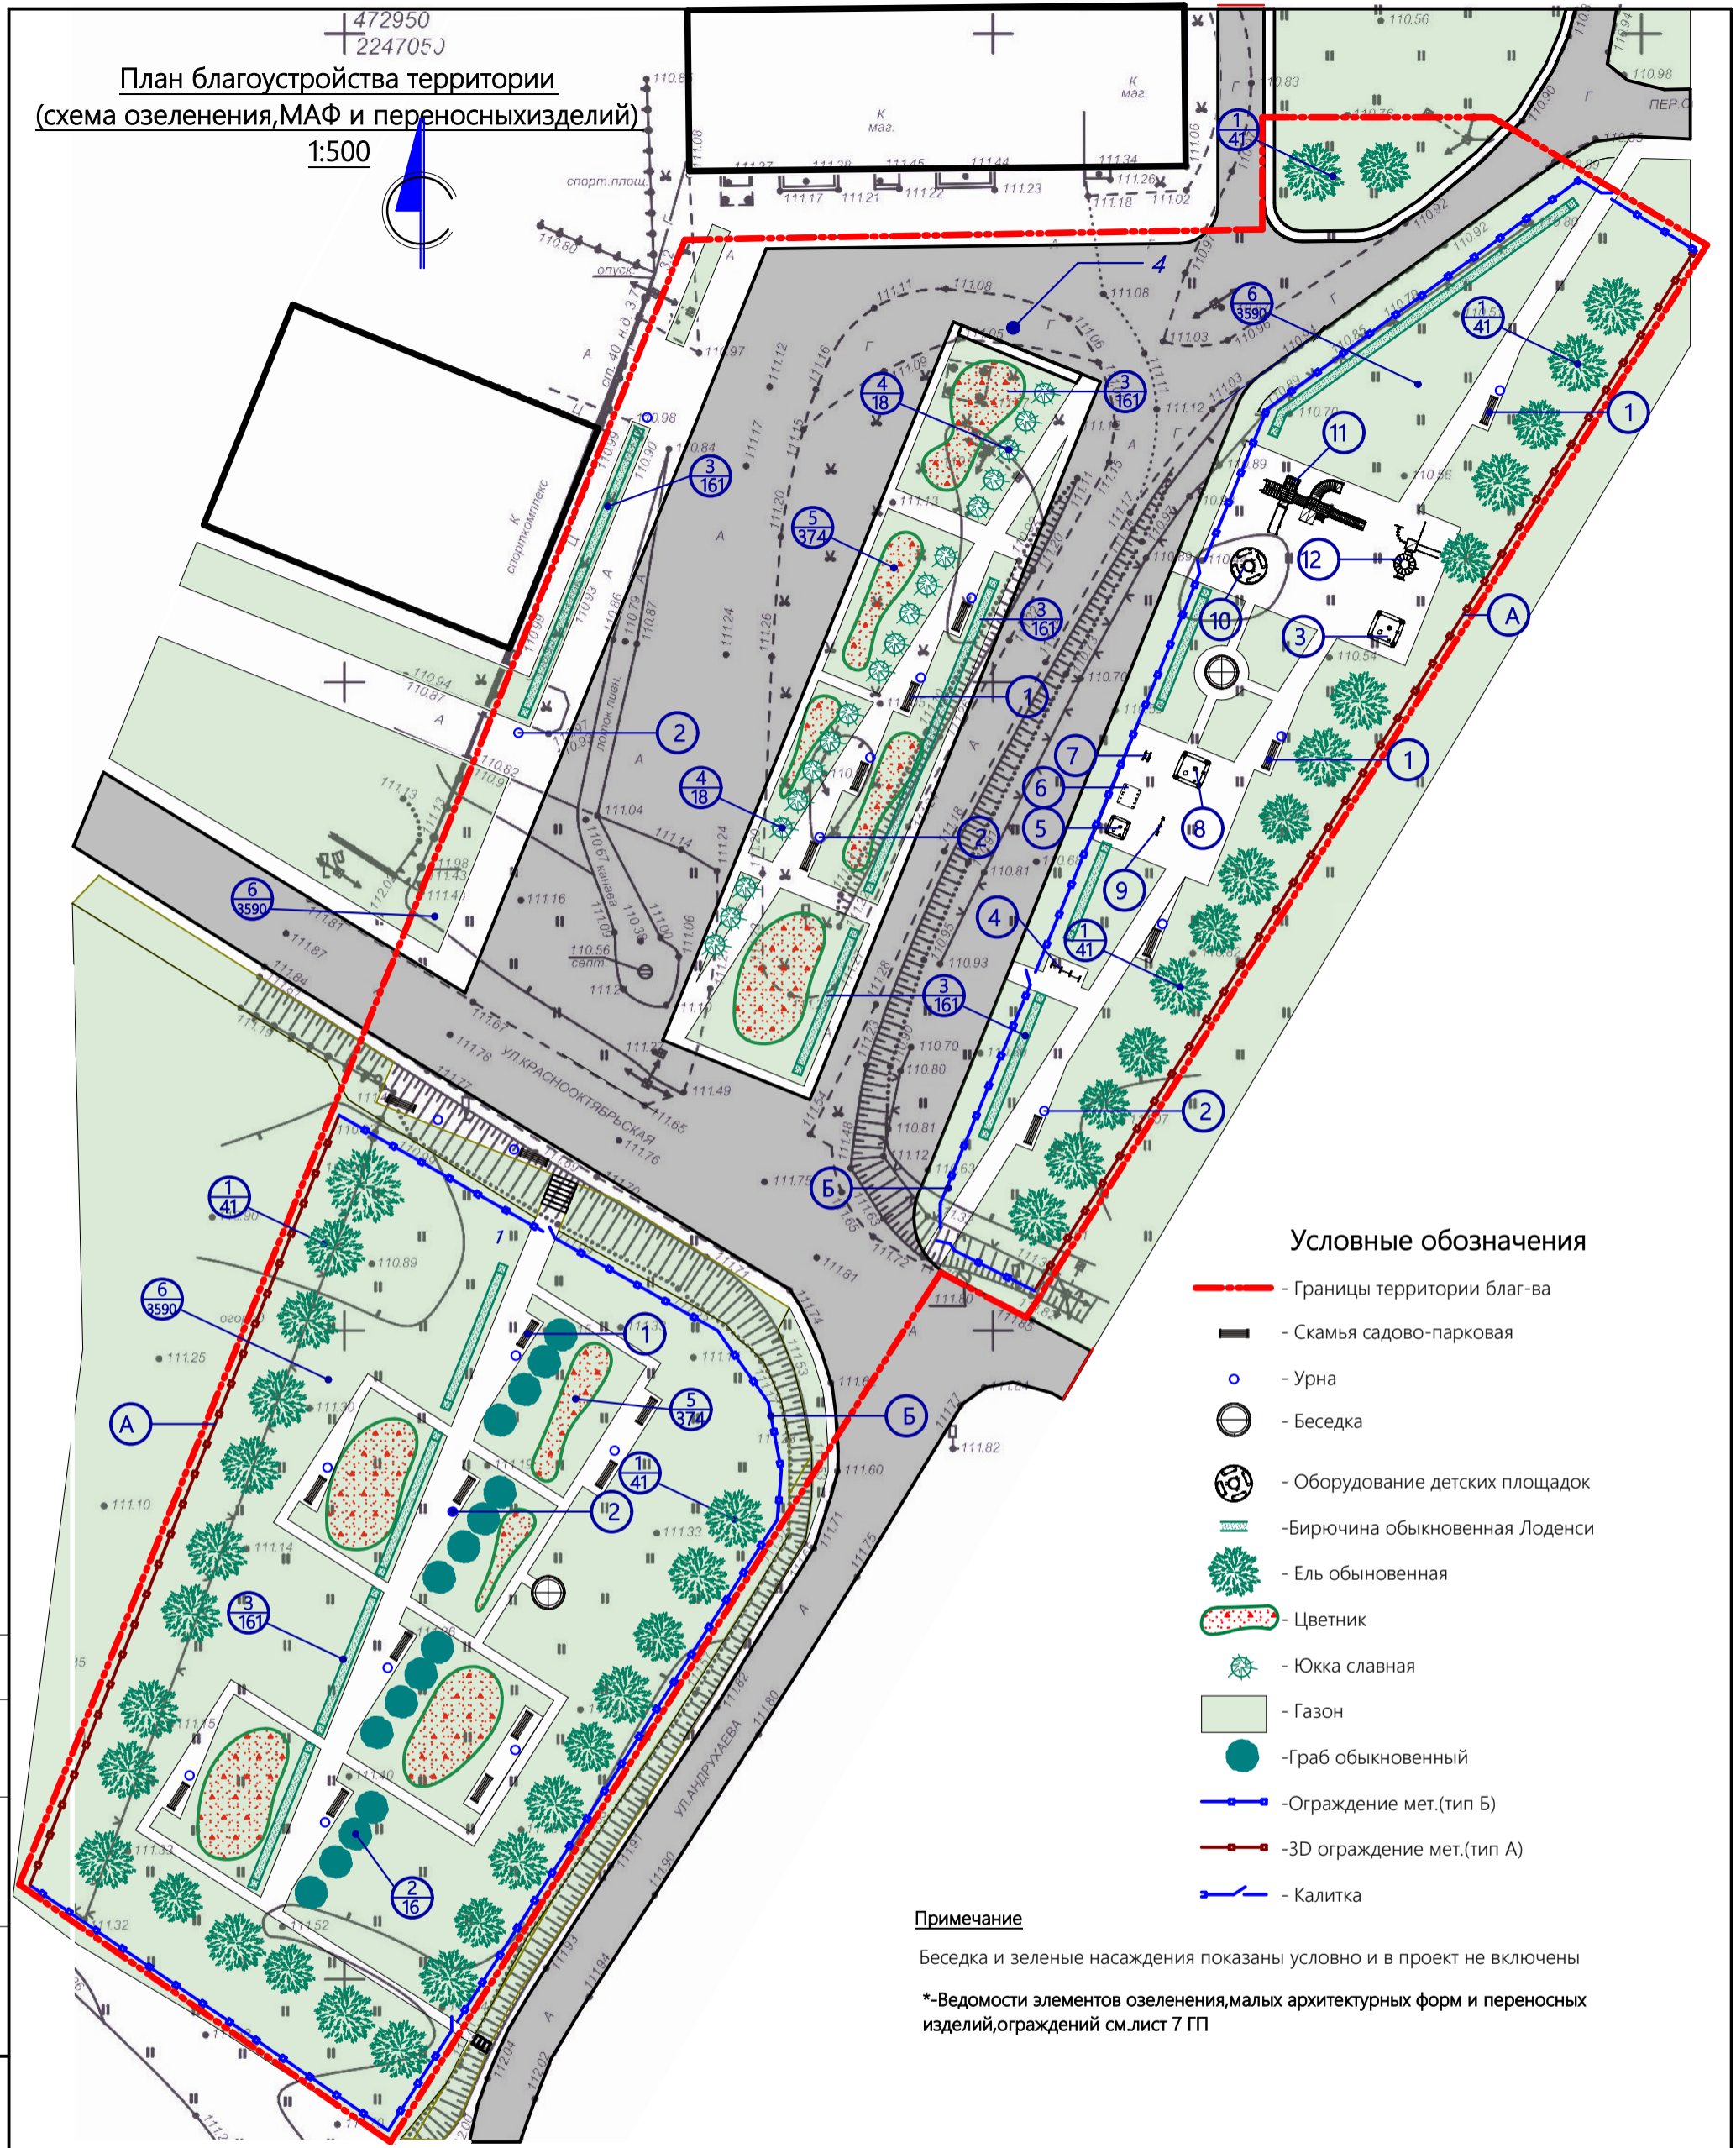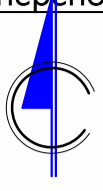

Условные обозначения

- - - - Границы территории благоустройства
- Скамья садово-парковая
- Урна
- Беседка
- Оборудование детских площадок
- Бирючина обыкновенная Лоденци
- Ель обыкновенная
- Цветник
- Юкка славная
- Газон
- Граб обыкновенный
- Ограждение мет.(тип Б)
- 3D ограждение мет.(тип А)
- Калитка

Примечание

Беседка и зеленые насаждения показаны условно и в проект не включены

*-Ведомости элементов озеленения, малых архитектурных форм и переносных изделий, ограждений см.лист 7 ГП

Согласовано

Взам. инв. №	
Подпись и дата	
Инв. № подл.	

				2018		475/2-07-2018 -ГП
						Республика Адыгея, Шовгеновский район, аул Джерокай, ул. Краснооктябрьская
Изм. N уч.	Лист N док.	Подпись	Дата			
ГИП	Агеев Ю.Н.				Универсальная спортивная площадка с благоустройством аул «Джерокай» ул. Краснооктябрьская	Стадия Лист Листов
Разработал	Кривомазов А.А.					Р 6
Н.КОНТРОЛЬ	Сокол В.Н.				План благоустройства территории (схема озеленения, МАФ и переносных изделий) 1:500	ООО "ПСК Вектор" г.Краснодар

Ведомость тротуаров, дорожек и площадок

Поз.	Наименование	Тип	Площадь покрытия, м2	Примечание
1	Тротуар(мелкоразмерная бетонная плитка) терракотовый	1	880	200x100x40мм
2	Тротуар(мелкоразмерная бетонная плитка) серый	1	243	200x100x40мм
3	Детская площадка (резиновая плитка 500x500 мм)	1	298	
4	Парковка, проезд(асфальтобетонное покрытие)	1	1735	без учета покрытия ул.Краснооктябрьская
5	Парковка, проезд(по сущ.асфальтобетонному покрытию)	2	459	
	Бордюр дорожный (сухой вибропрессованный) БР 100.30.15		422 м.п.	
	Бордюр садовый (сухой вибропрессованный) БР 100.20.8		1195 м.п.	

Ведомость элементов озеленения

Поз.	Наименование породы или вида насаждения	Возраст, лет	Кол.	Примечание
1	Ель обыкновенная (европейская)	10-15	41	С комом 0,8x0,8x0,6 м
2	Граб обыкновенный Франс Фонтейн	3-5	16	Саженец
3	Бирючина обыкновенная Лоденци	3-5	161	м.п.
4	Юкка славная		18	Саженец
5	Цветник		374	Из многолетников, м2
6	Газон		3590	м2

Примечание- Зеленые насаждения не учитывать при расчете стоимости работ по благоустройству

Ведомость малых архитектурных форм и переносных изделий

Поз.	Обозначение	Наименование	Кол.	Примечание
1	СК-7	Скамейка бетонная 1600*500*450.	20	ООО "ТД-холдинг" www.tm-beton.ru
2	арт.001312	Урна деревянная на ж/б основании	20	ЗАО "КСИЛ" www.ksil.com
3		Песочница Макси	1	http://townkids.ru
4		Турник тройной	1	http://townkids.ru
5		Песочница Солнышко-1	1	http://townkids.ru
6		Домик мини-1	1	http://townkids.ru
7		Качалка-лягушка	1	http://townkids.ru
8		Песочница Катер	1	http://townkids.ru
9		Качалка-балансир ФЗ-02	1	http://townkids.ru
10		Карусель стоя-1	1	http://townkids.ru
11		Детский игровой комплекс (ДИК-8)	1	http://townkids.ru
12		Спортивная серия 3	1	http://townkids.ru

Примечание- При отсутствии какого-либо оборудования из указанных в ведомости у поставщика применить аналог

Ведомость ограждений


Поз.	Обозначение	Наименование	Кол.	Примечание
А	серия OPTIMA-perimetr 2.0	Ограждение из 3d панелей(h2030x2500)м.п.	153	"ПроПериметр" http://properimetr.ruil.com
Б		Секционное ограждение (м.п.)	251	см.эскиз лист 9 ГП

Согласовано



Взам. инв. №

Подпись и дата

Инв. № подл.

					2018	475/2-07-2018 -ГП			
						Республика Адыгея, Шовгенковский район, аул Джерокай, ул. Краснооктябрьская			
Изм.	№ уч.	Лист	№ док.	Подпись	Дата	Универсальная спортивная площадка с благоустройством аул «Джерокай» ул. Краснооктябрьская	Стадия	Лист	Листов
							Р	7	
						Ведомости	ООО "ПСК Вектор" г.Краснодар 		
Н.контроль				Сокол В.Н.					

Лестницы по грунту ЛГ-1, ЛГ-2

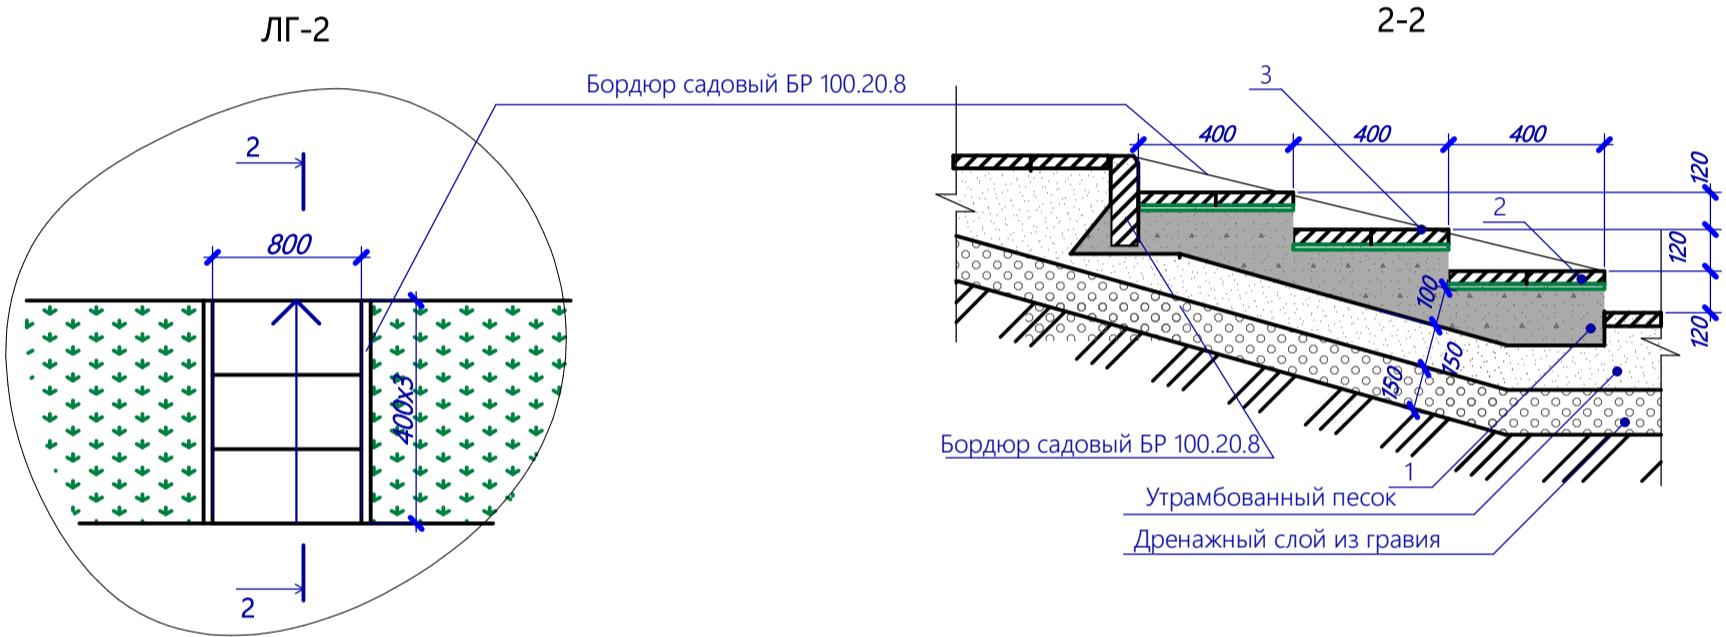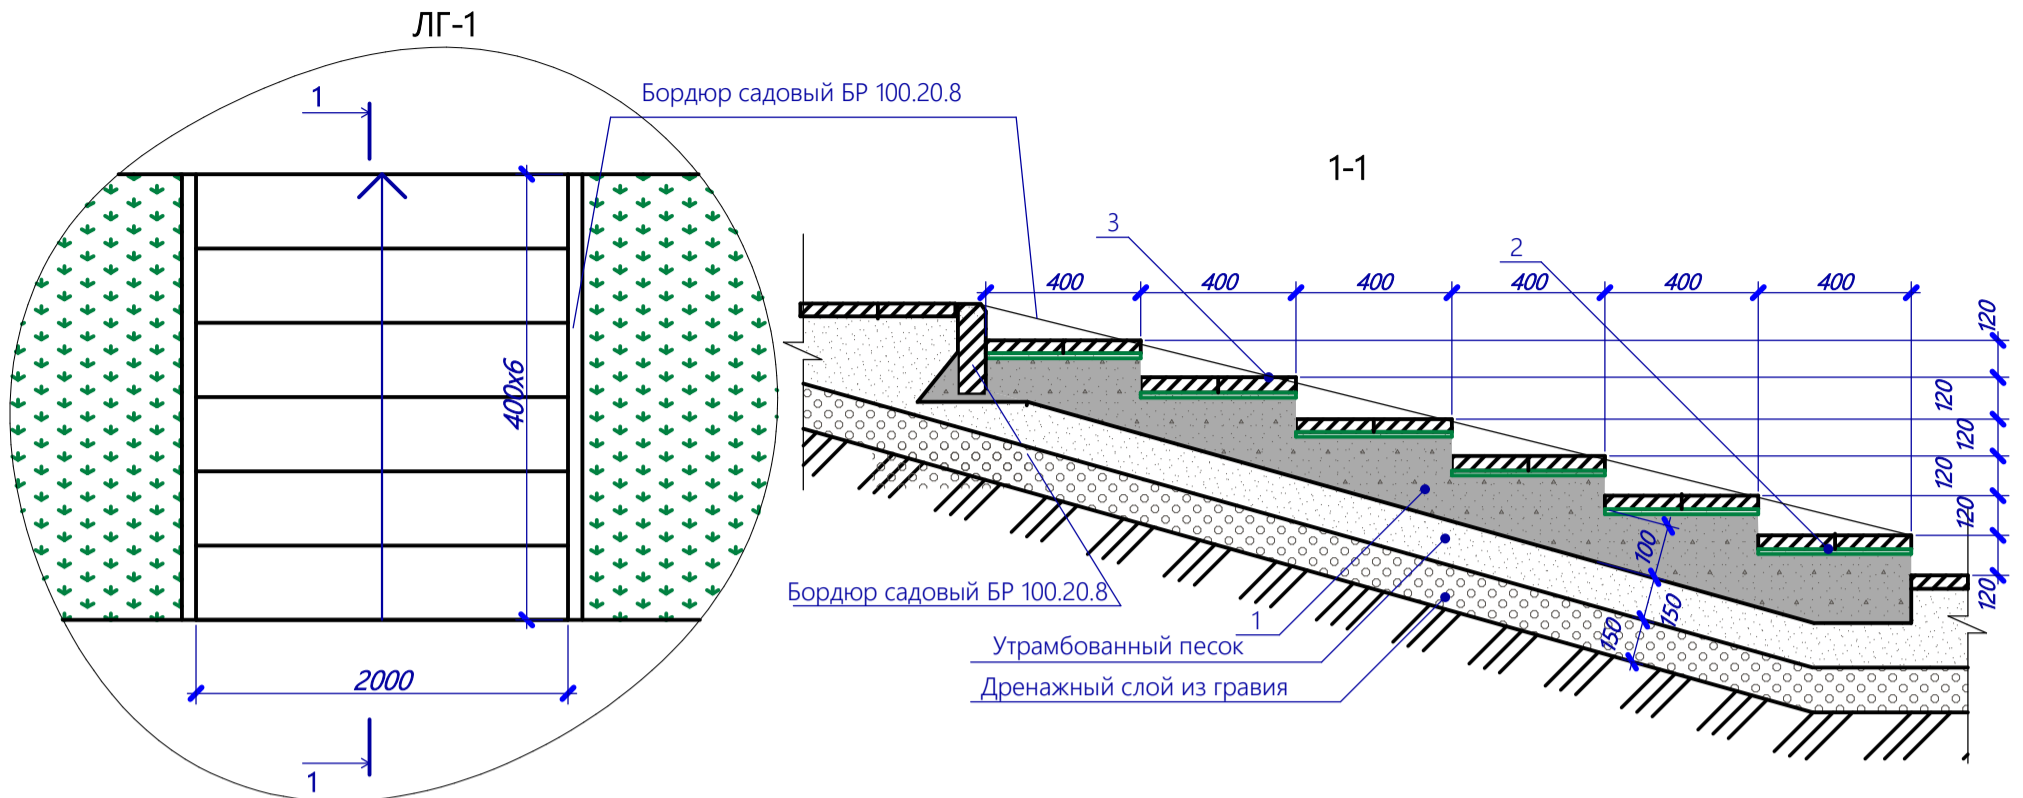

Спецификация элементов

Поз.	Обозначение	Наименование	Кол.	Масса ед, кг	Примечание
ЛГ - 1					
1	ГОСТ 26633-2015	Бетон В15 W4 F100	0,6м³		
2		Клей типа KLEBSTOFF KAS-570 либо аналог	14,4- 38,4кг		при расходе 3 - 8 кг/м²
3	ГОСТ 17608-91	Бетонная тротуарная плитка 40мм	4,8м²		
ЛГ - 2					
	ГОСТ 26633-2015	Бетон В15 W4 F100	0,24м³		
		Клей типа KLEBSTOFF KAS-570 либо аналог	2,8- 7,8кг		при расходе 3 - 8 кг/м²
	ГОСТ 17608-91	Бетонная тротуарная плитка 40мм	0,96м²		

Примечание

Перед началом выполнения лестниц уточнить отметки и скорректировать количество ступеней

Согласовано

Взам. инв. №

Подпись и дата

Инв. № подл.


					2018				475/2-07-2018 -ГП
						Республика Адыгея, Шовгеновский район, аул Джерокай, ул. Краснооктябрьская			
Изм.	N уч.	Лист	N док.	Подпись	Дата				
	ГИП	Агеев Ю.Н.				Универсальная спортивная площадка с благоустройством аул «Джерокай» ул. Краснооктябрьская		Стадия	Лист
	Разработал	Кривомазов А.А.						P	8
						Лестницы по грунту ЛГ-1, ЛГ-2 Спецификация элементов		ООО "ПСК Вектор" г.Краснодар	
	N.контроль	Сокол В.Н.							





Коллекторный колодец

N колодца по плану	Марка колодца по грунтовым условиям	Диаметры трубопроводов, мм		N схемы узла	Диаметр колодца, мм Dк	Полная глубина колодца по профилю, Н мм	Высота рабочей части, Н мм	Глубина заложения трубопровода Н мм	N строительного-тажной схемы	Высота горловины с перекрытием, мм	Объем бетона на упоры, м ³	Расход материалов																								
		Днище										Рабочая часть						Плита перекрытия				Горловина				Кирпичная кладка, ряды	Тип люка	Стремянка	Гидроизоляция							
		ПН-10	ПН-15									ПН-20	КС-10-6	КС-10-9	КС-15-6	КС-15-9	КС-15-9	КС-20-6	КС-20-9	ПП1-10-1	ПП1-15-1	ПП2-15-1	ПП-20-1	ПП2-20-1	КО-6					КС7-3	КС7-6					
1		200	200	Инд.	2000	2960	2700	-	-	260	0,36	-	-	1	-	-	-	-	-	1	-	-	-	-	-	-	-	-	-	-	-	-	-	-	-	-
2																																				
3																																				

Ведомость объемов			
№п/п	Наименование	Ед. изм	Кол
	Разработка грунта	м ³	212
	Щебень 20-40	м ³	96
	Крупная галька 60-150	м ³	8

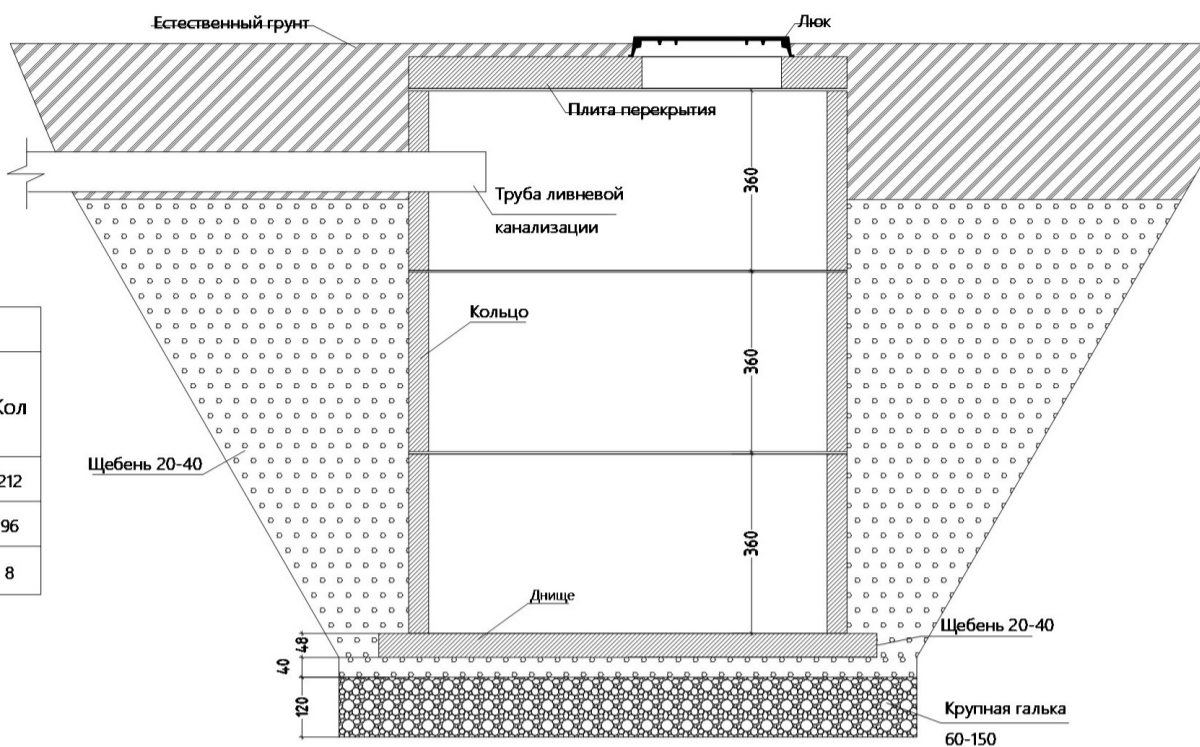

Ограждение (тип Б)

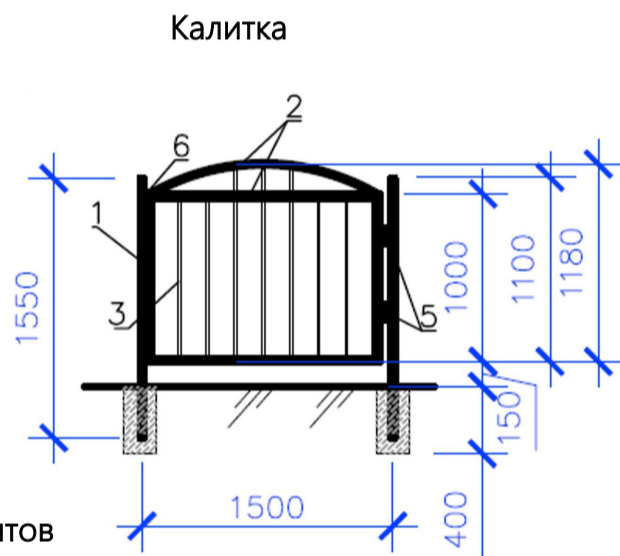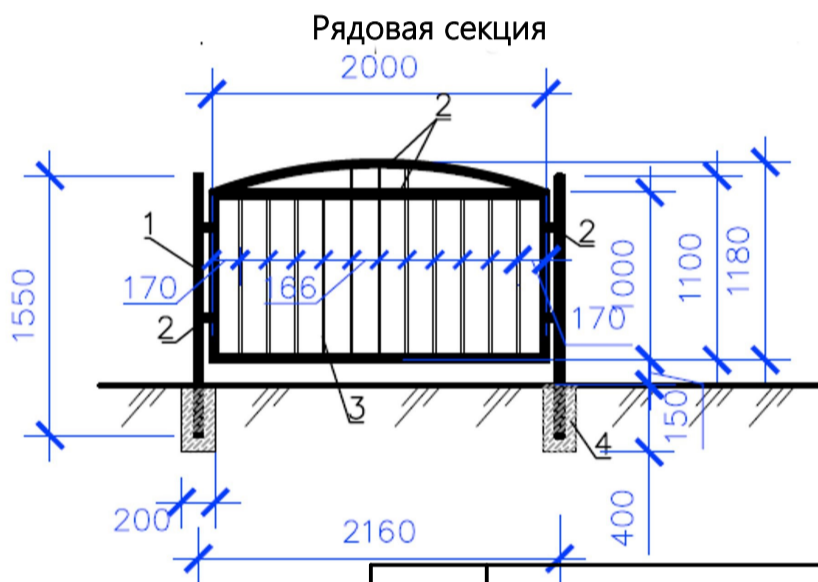

Спецификация элементов


Поз.	Обозначение	Наименование	Кол.	Масса ед, кг	Примечание
Секция ограждения			121		
1	ГОСТ 30245-2003	Труба профильная 50x50x2 (м.п.)	3,1	2,92	на 1 секцию
2	ГОСТ 30245-2003	Труба профильная 40x20x2 (м.п.)	8,42	1,70	на 1 секцию
3	ГОСТ 8639-82	Труба профильная 15x15x1,5(м.п.)	11,54	0,605	на 1 секцию
4	ГОСТ 26633-2015	Бетон В15 W4 F100	0,16		на 1 секцию
Калитка			6		
1	ГОСТ 30245-2003	Труба профильная 50x50x2 (м.п.)	3,1	2,92	на 1 секцию
2	ГОСТ 30245-2003	Труба профильная 40x20x2 (м.п.)	6,42	1,70	на 1 секцию
3	ГОСТ 8639-82	Труба профильная 15x15x1,5(м.п.)	7,5	0,605	на 1 секцию
4	ГОСТ 26633-2015	Бетон В15 W4 F100	0,16		на 1 секцию
5		Петли металлические	12		
6		Задвижка накладная усиленная	6		

Примечание к ограждению

-Все монтажные стыковые сварные швы зачистить заподлицо
 -Перед окрашиванием необходимо провести подготовку всех поверхностей конструкции
 -После окончания сварочных работ все конструкции обработать антикоррозийными составами
 -Все металлические конструкции покрыть эмалью на 2 раза
 Пф-115 ГОСТ 6465-76 по грунтовке
 ГФ-021 ГОСТ 25129-82 (посогласованию с заказчиком тип краски можно изменить на аналог)


2018		475/2-07-2018 - ГП	
Республика Адыгея, Шовгеновский район, аул Джерокай, ул. Краснооктябрьская			
Изм. N уч.	Лист N док.	Подпись	Дата
ГИП	Агеев Ю.Н.		
Разработал	Кривомазов А.А.		
N.контроль	Сокол В.Н.		
Универсальная спортивная площадка с благоустройством аул «Джерокай» ул. Краснооктябрьская		Стадия	Лист
Коллекторный колодец Ограждение (тип Б) Спецификация элементов		Р	9
ООО "ПСК Вектор" г.Краснодар			

Схема электроосвещения

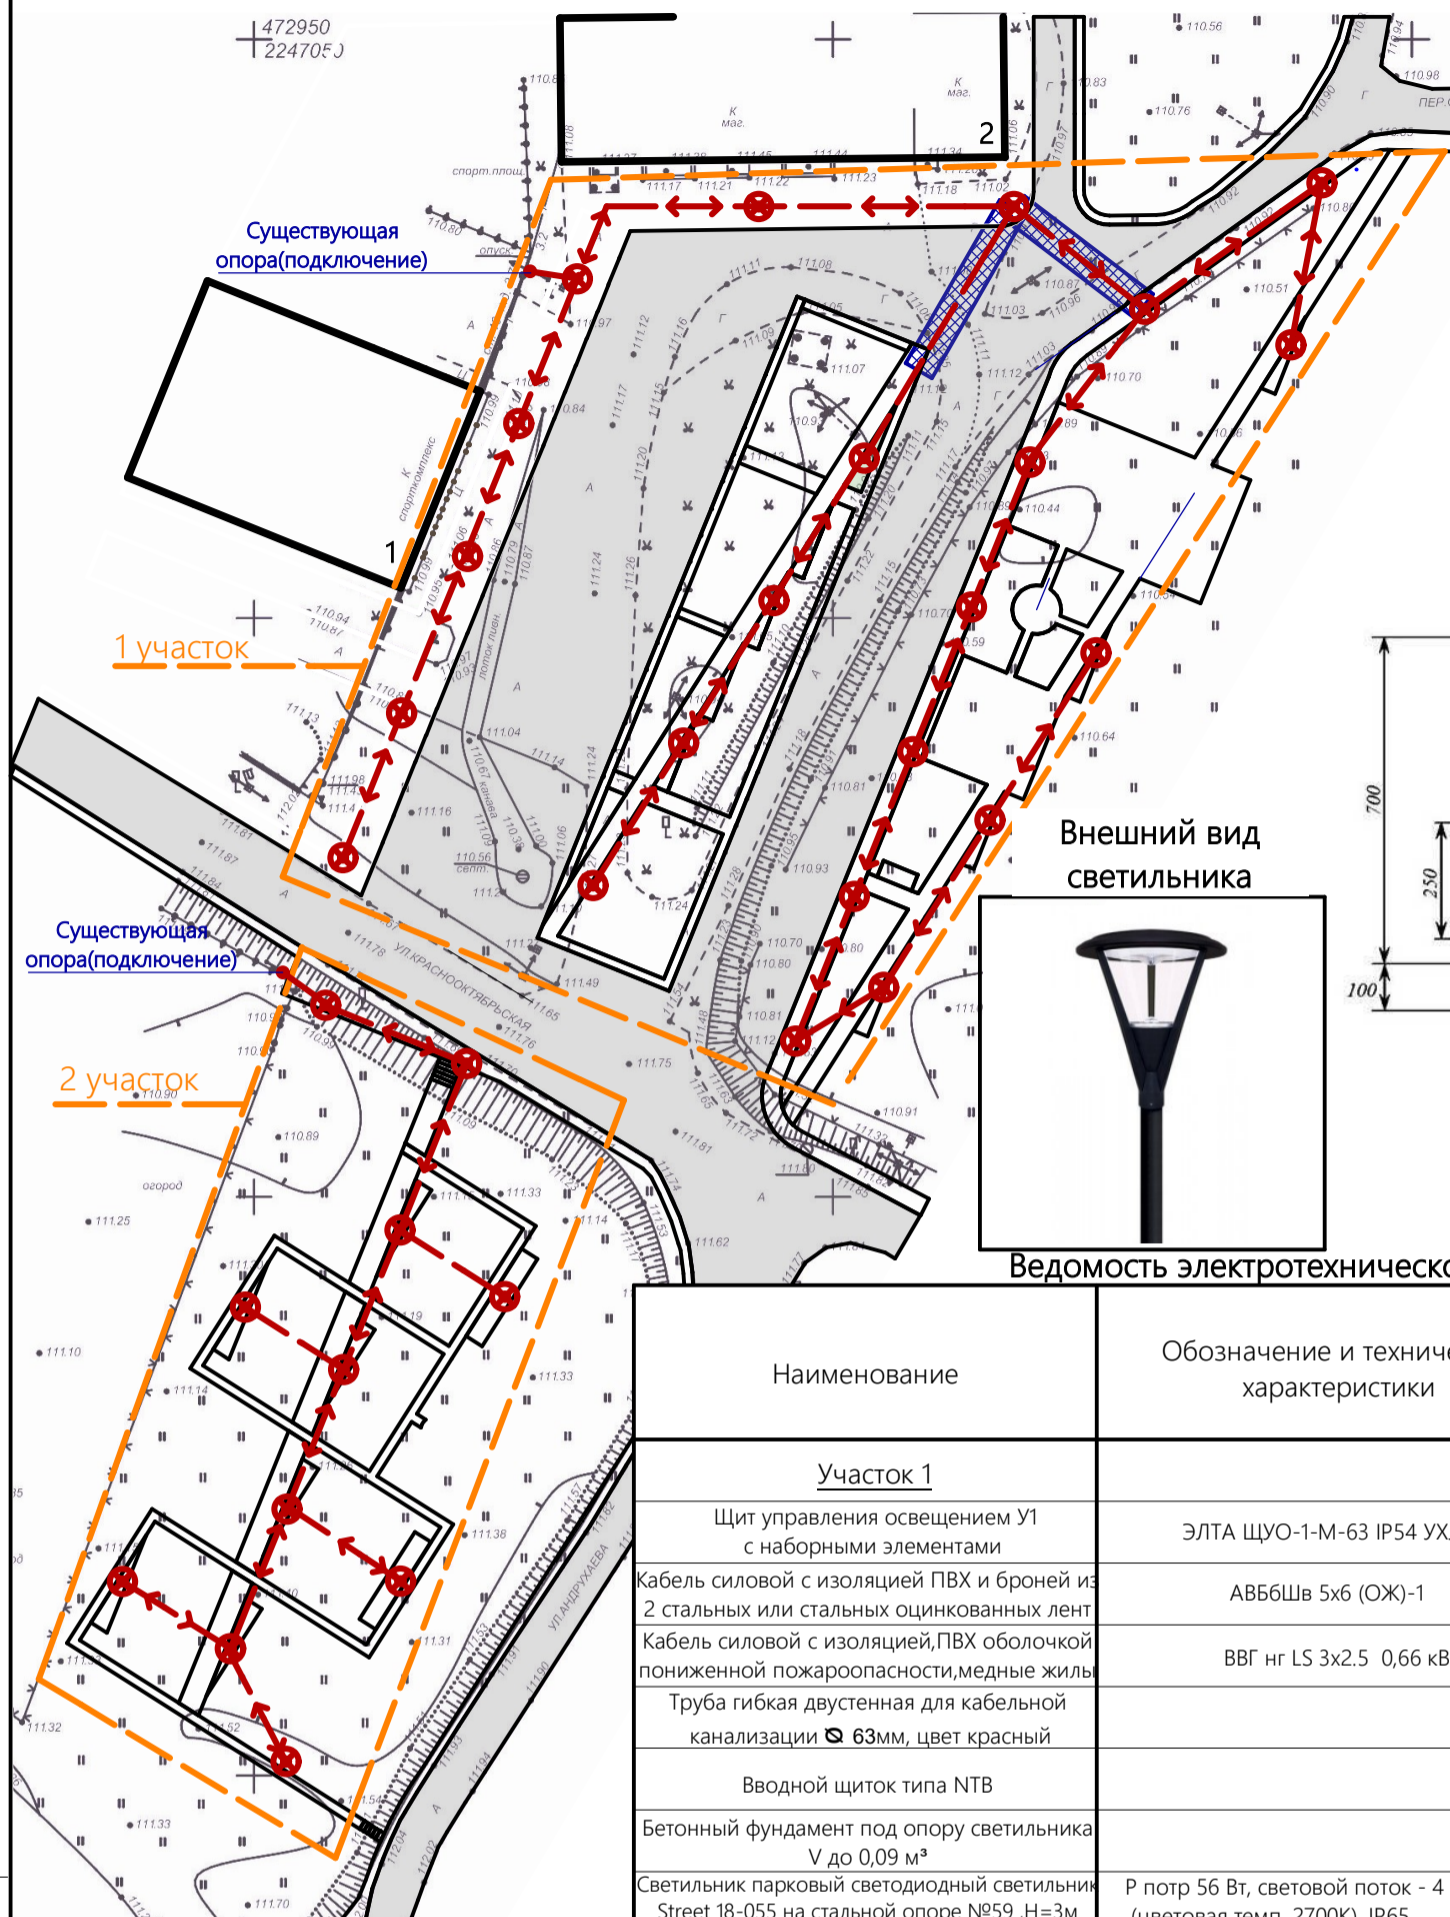

- ### Условные обозначения
- Силовой кабель в траншее
 - Светильник
 - Защитная труба ПНД

Узел прокладки кабеля защитном футляре(трубе)

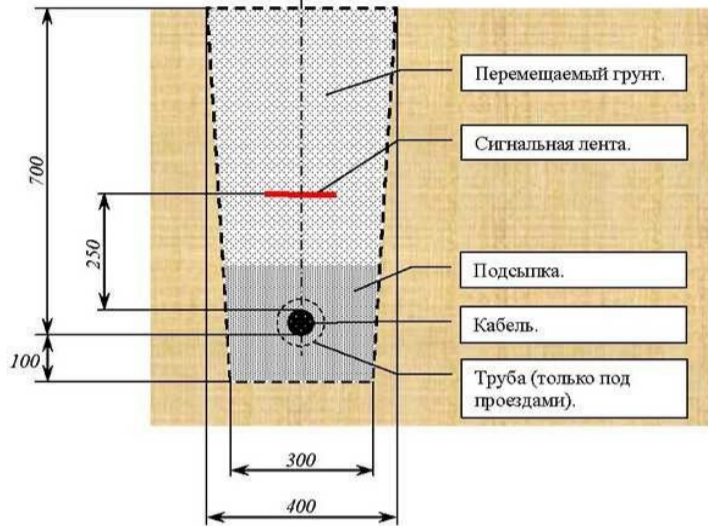


Внешний вид светильника



Ведомость электротехнического оборудования

Наименование	Обозначение и технические характеристики	Кол.	Ед. изм.	Примечание
Участок 1				
Щит управления освещением У1 с наборными элементами	ЭЛТА ЩУО-1-М-63 IP54 УХЛЗ	1	компл	Сборка по схеме
Кабель силовой с изоляцией ПВХ и броней из 2 стальных или стальных оцинкованных лент	АВБбШв 5х6 (ОЖ)-1	322	м.п.	В траншее
Кабель силовой с изоляцией, ПВХ оболочкой пониженной пожароопасности, медные жилы	ВВГ нг LS 3х2.5 0,66 кВ	66	м.п.	Внутри опор
Труба гибкая двустенная для кабельной канализации Ø 63мм, цвет красный		44	м.п.	
Вводной щиток типа NTB		22	шт.	
Бетонный фундамент под опору светильника V до 0,09 м³		22	шт.	
Светильник парковый светодиодный светильник Street 18-055 на стальной опоре №59 ,H=3м	Р потр 56 Вт, световой поток - 4 300 лм (цветовая темп. 2700К), IP65	22	шт.	ООО"Светлый мир"
Труба ИКАПЛАСТ из черного полиэтилена повышенной термостойкости PE-RT, с защитной оболочкой, нар. Ø 63мм	SDR17, толщина стенки 3,8 мм	29	м.п.	Под проездом и парковкой
Участок 2				
Щит управления освещением У1 с наборными элементами	ЭЛТА ЩУО-1-М-63 IP54 УХЛЗ	1	компл	Сборка по схеме
Кабель силовой с изоляцией ПВХ и броней из 2 стальных или стальных оцинкованных лент	АВБбШв 5х6 (ОЖ)-1	161	м.п.	В траншее
Кабель силовой с изоляцией, ПВХ оболочкой пониженной пожароопасности, медные жилы	ВВГ нг LS 3х2.5 0,66 кВ	33	м.п.	Внутри опор
Труба гибкая двустенная для кабельной канализации Ø 63мм, цвет красный		22	м.п.	
Вводной щиток типа NTB		11	шт.	
Бетонный фундамент под опору светильника V до 0,09 м³	Е 27, IP 54, 100 Вт	11	шт.	
Светильник парковый светодиодный светильник Street 18-055 на стальной опоре №59 ,H=3м	Р потр 56 Вт, световой поток - 4 300 лм (цветовая темп. 2700К), IP65	11	шт.	ООО"Светлый мир"

Узел ввода кабеля в опору

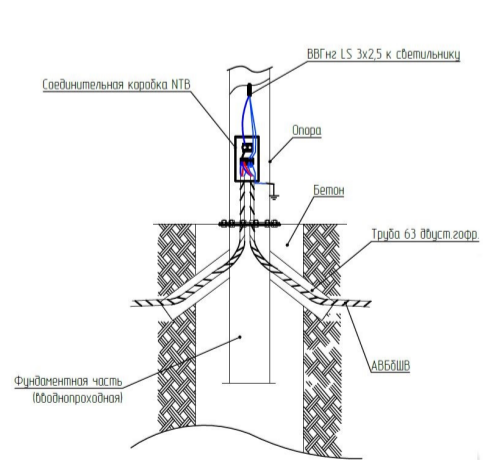


Примечание

Кабель проложить согласно Л3006
 Типы траншей согласно Л3006
 Пересечения со смежными инженерными коммуникациями выполнить по Л3006
 Глубина заложения кабеля относительно поверхности земли -0,6м
 Подъем кабеля к щитку ЩУО выполнить в двусторонней гофрированной трубе Ø63мм
 При засыпке траншеи вместо песка применит мягкий просеянный грунт

Изм. N уч.	Лист N док.	Подпись	Дата	2018	475/2-07-2018 -ГП
ГИП	Агеев Ю.Н.				Республика Адыгея, Шовгеновский район, аул Джерокай, ул. Краснооктябрьская
Разработал	Кривомазов А.А.				Универсальная спортивная площадка с благоустройством аул «Джерокай» ул. Краснооктябрьская
Н.контроль	Сокол В.Н.				Схема электроосвещения, Ведомость электротехнического оборудования

ООО "ПСК Вектор" г.Краснодар

472950
2247050
План демонтажа
1:500

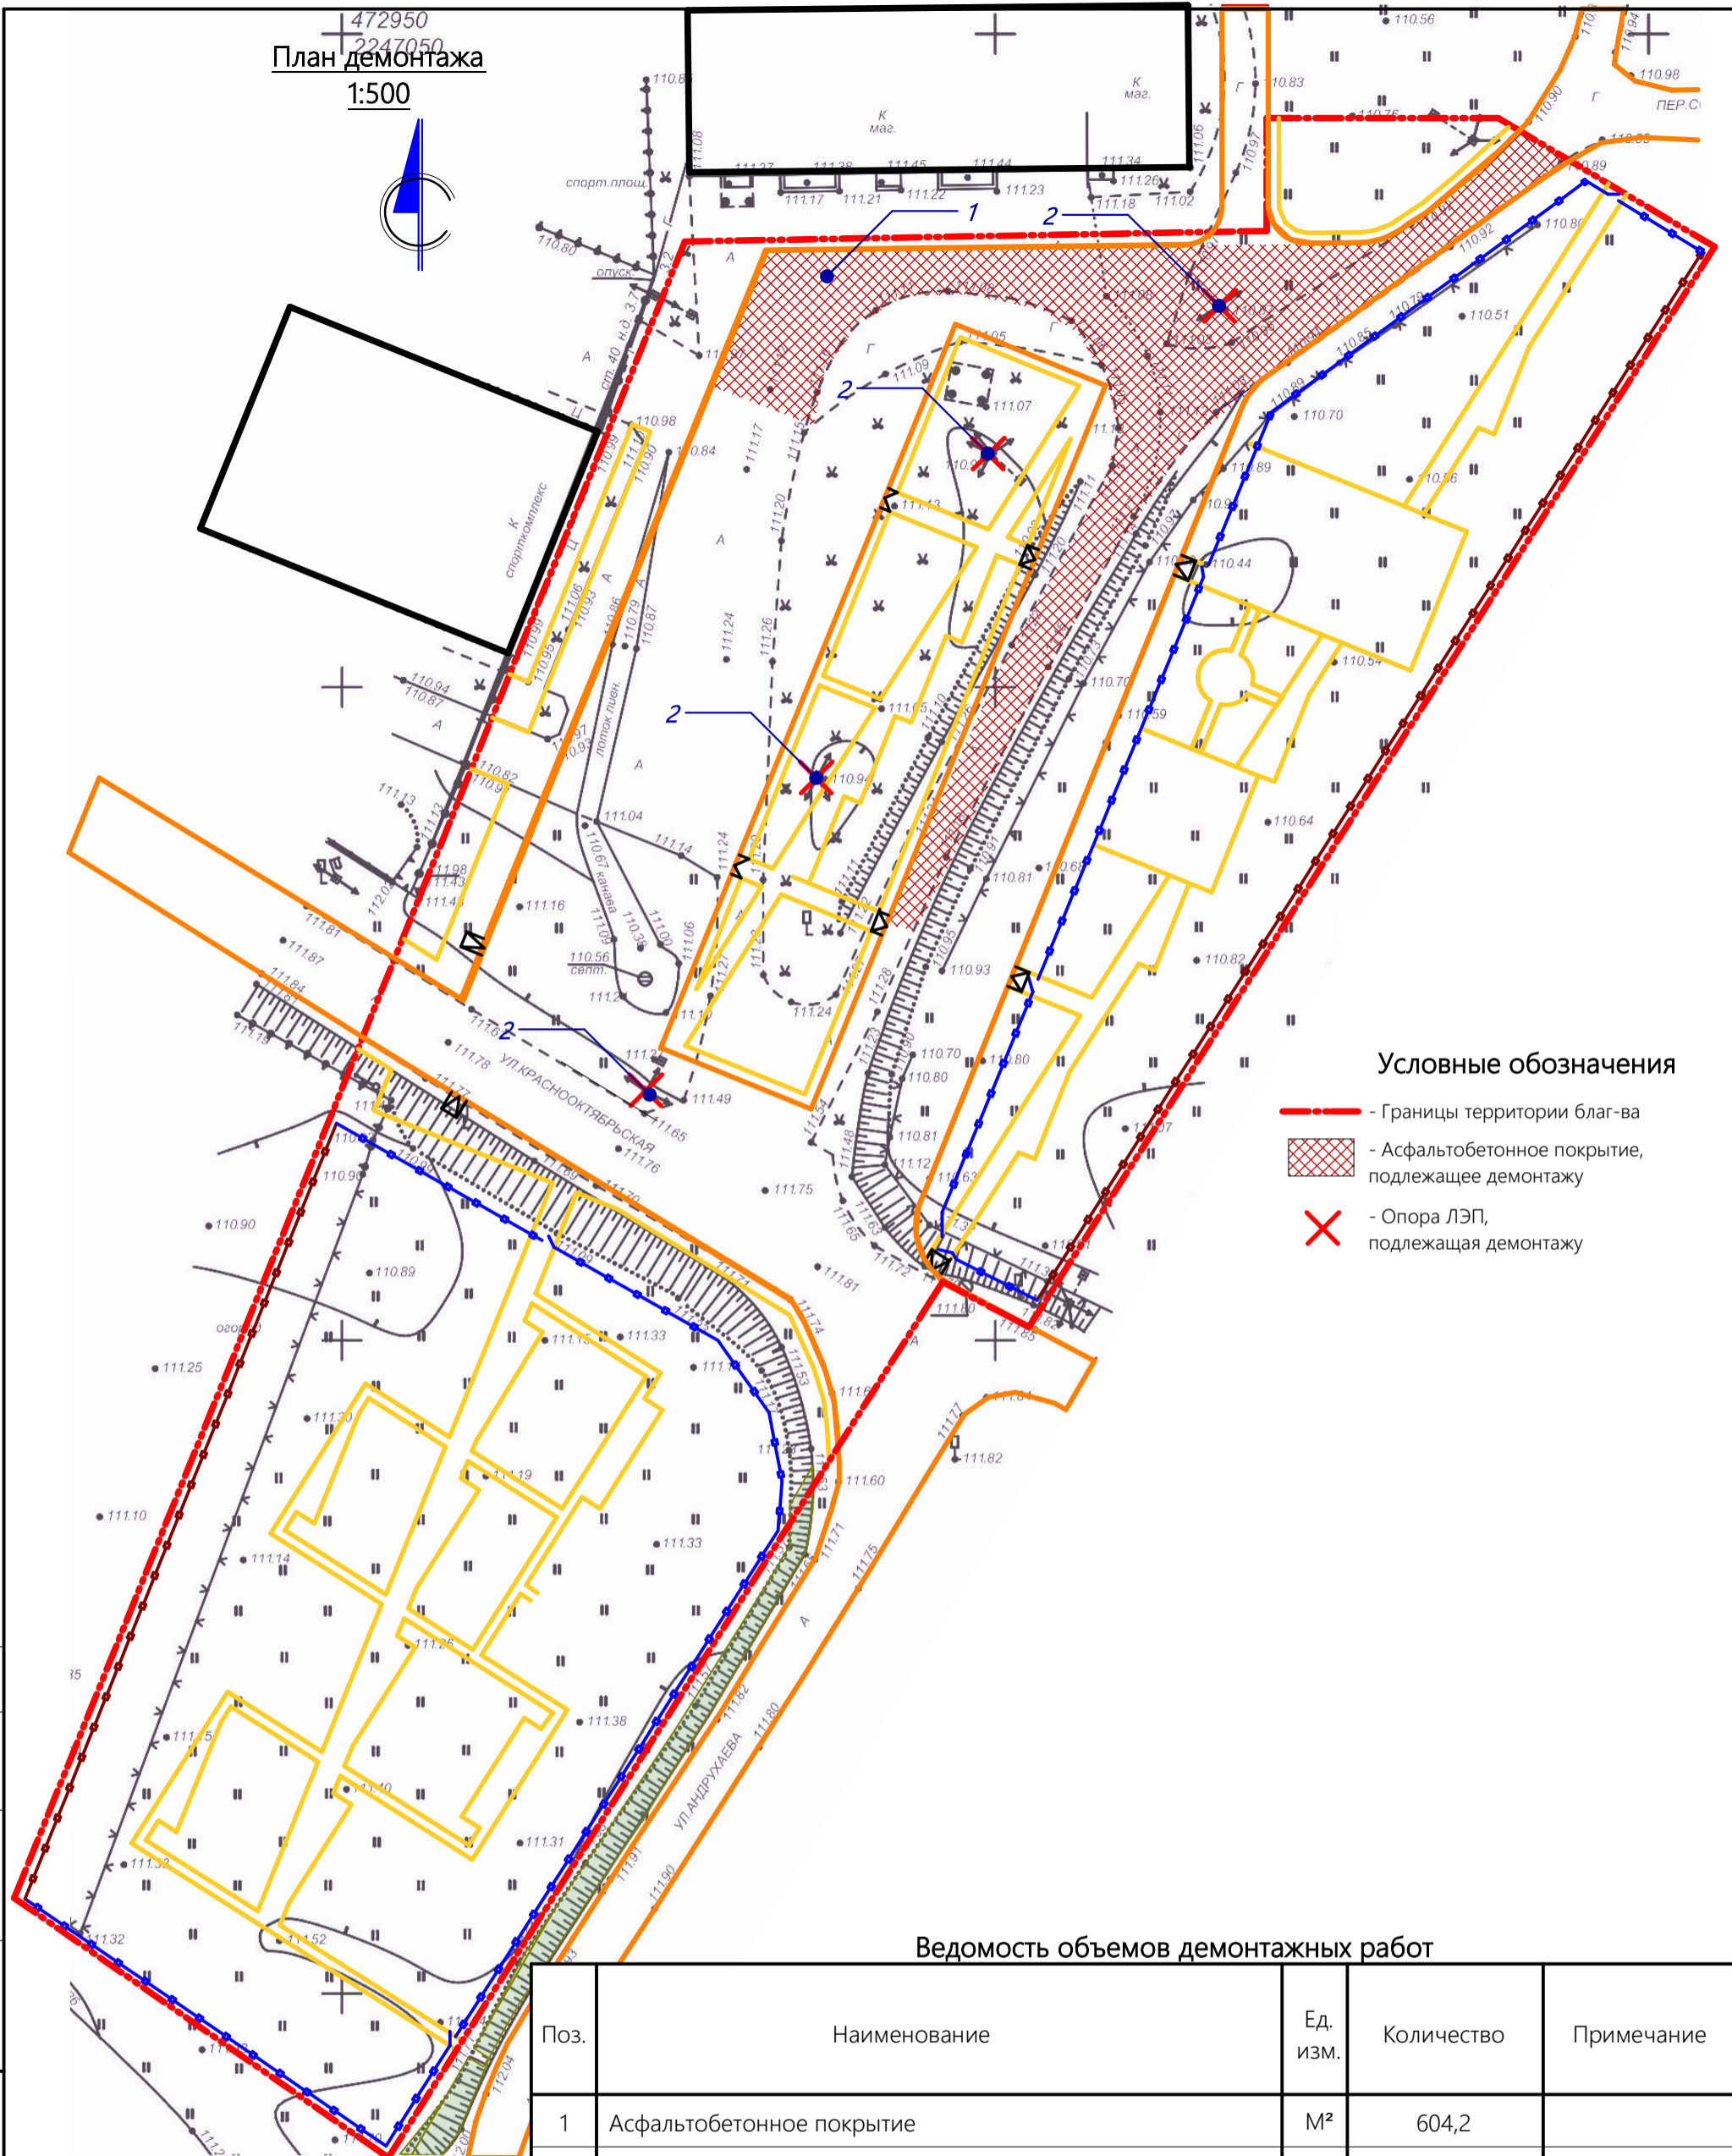

Условные обозначения

- - Границы территории благ-ва
- ▨ - Асфальтобетонное покрытие, подлежащее демонтажу
- X - Опора ЛЭП, подлежащая демонтажу

Ведомость объемов демонтажных работ

Поз.	Наименование	Ед. изм.	Количество	Примечание
1	Асфальтобетонное покрытие	М²	604,2	
	Опора ЛЭП	шт.	4	

				2018	475/2-07-2018 -ГП			
				Республика Адыгея, Шовгеновский район, аул Джерокай, ул. Краснооктябрьская				
Изм. N уч.	Лист N док.	Подпись	Дата	Универсальная спортивная площадка с благоустройством аул «Джерокай» ул. Краснооктябрьская		Стадия	Лист	Листов
ГИП	Агеев Ю.Н.			План демонтажа 1:500		Р	11	
Разработал	Кривомазов А.А.			ООО "ПСК Вектор" г.Краснодар				
Н.КОНТРОЛЬ	Сокол В.Н.							